



5923 / 21

	3923 / 210					
工事名	平成30年7月豪雨災害(平成30年7月5日~7日発生) 堀越池					
図面名	平面縦断図					
作成年月日	令和 元年 月 日					
縮尺	図 示 図面番号 1					
会社名	広島県土地改良事業団体連合会					
事務所名	広島県 庄原市					

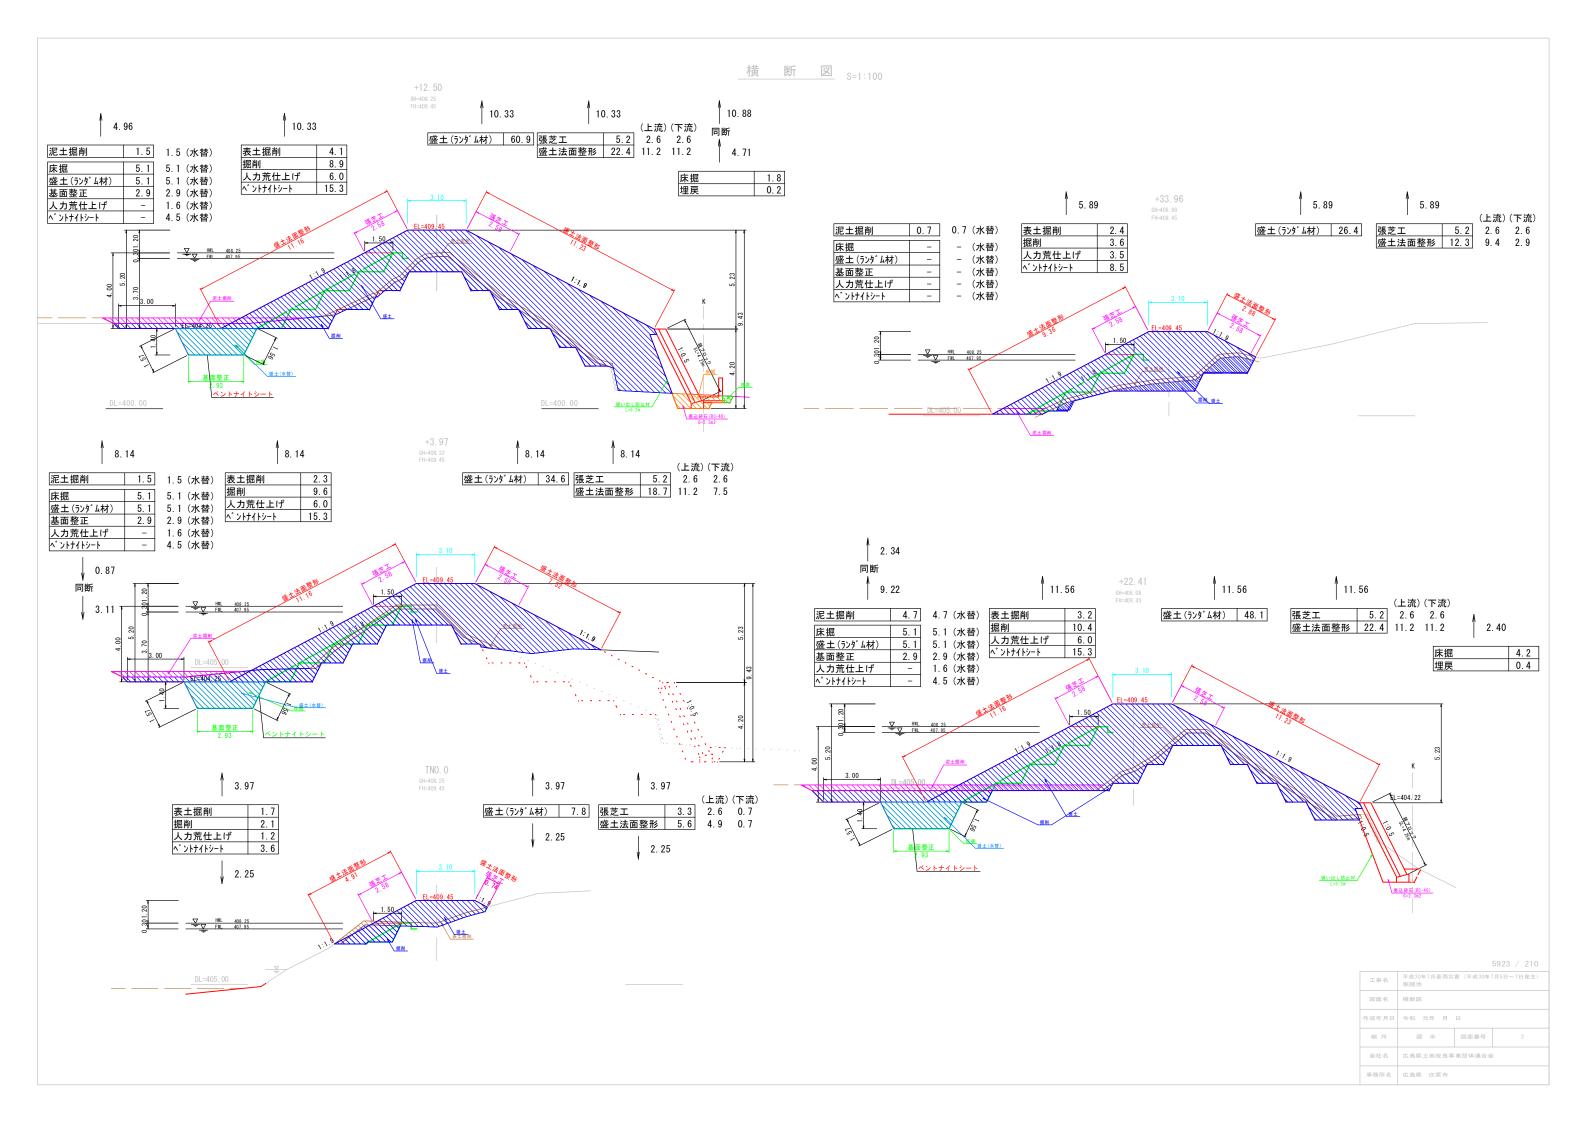

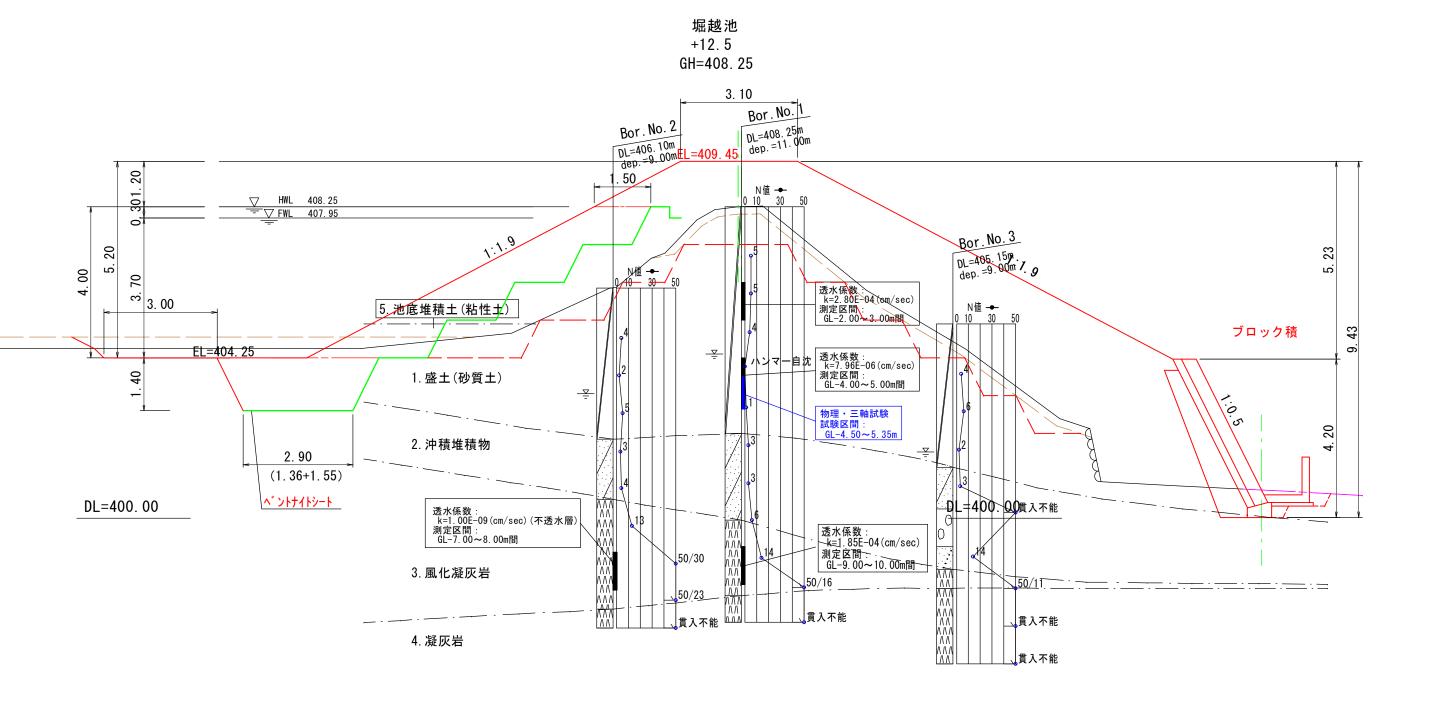



			5923 / 210				
工事名	平成30年7月豪雨災 堀越池	平成30年7月豪雨災害(平成30年7月5日~7日発生) 堀越池					
図面名	標準断面図						
作成年月日	令和 元年 月	令和 元年 月 日					
縮尺	図 示 図面番号 3						
会社名	広島県土地改良事業団体連合会						
事務所名	広島県 庄原市						


洪水吐 平面図, 縦断面図 S=1:100 洪水吐 21.62 平 面 図 放水路 13.01 接近水路 3.61 調整部 3.10 減勢工 1.90 バッフルビア 洪水吐 21.62 縦断面図 LEVEL LET LEVEL *i≈0. 52344* L=13. 01m 勾 配 盛 ± 切 土 計 画 高 現 況 高 0.00 5.54 追加距離 0.57 1.55 9.02 単 距 離 NO. 0 +0. 38 +19. 01 +20. 10 +21. 23 +22. 00 点


5923 / 210

	3923 / 210					
工事名	平成30年7月豪雨災害(平成30年7月5日~7日発生) 堀越池					
図面名	洪水吐平面縦断図					
作成年月日	令和 元年 月 日					
縮尺	図 示 図面番号 4					
会社名	広島県土地改良事業団体連合会					
事務所名	広島県 庄原市					
会社名	広島県土地改良事業団体連合会					

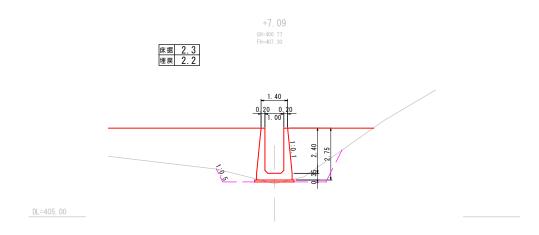

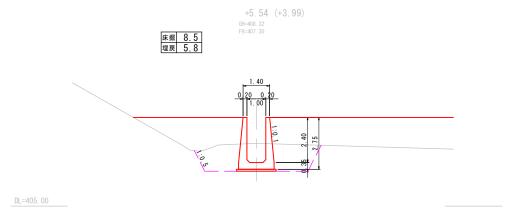


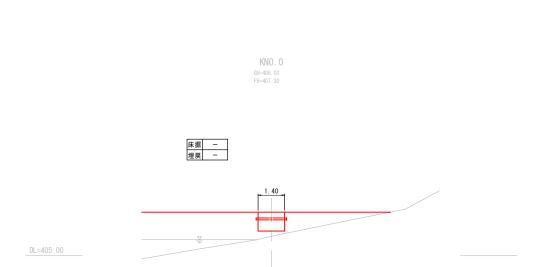

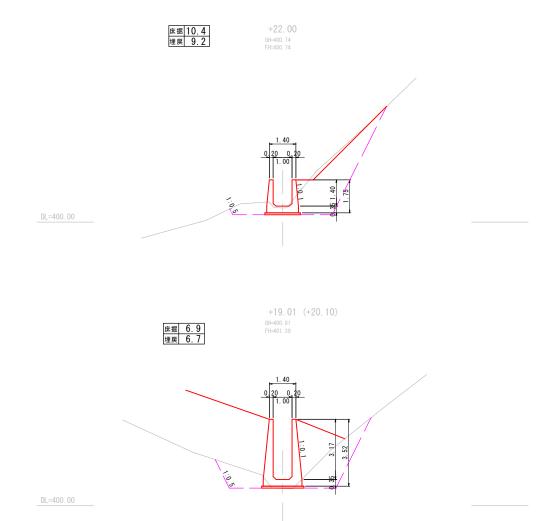



5923 / 2

			5923 / 210				
工事名	平成30年7月豪雨災 堀越池	害(平成30年)	7月5日~7日発生)				
図面名	洪水吐横断図						
作成年月日	令和 元年 月	令和 元年 月 日					
縮尺	図 示	図面番号	5				
会社名	広島県土地改良事	業団体連合会					
事務所名	広島県 庄原市						

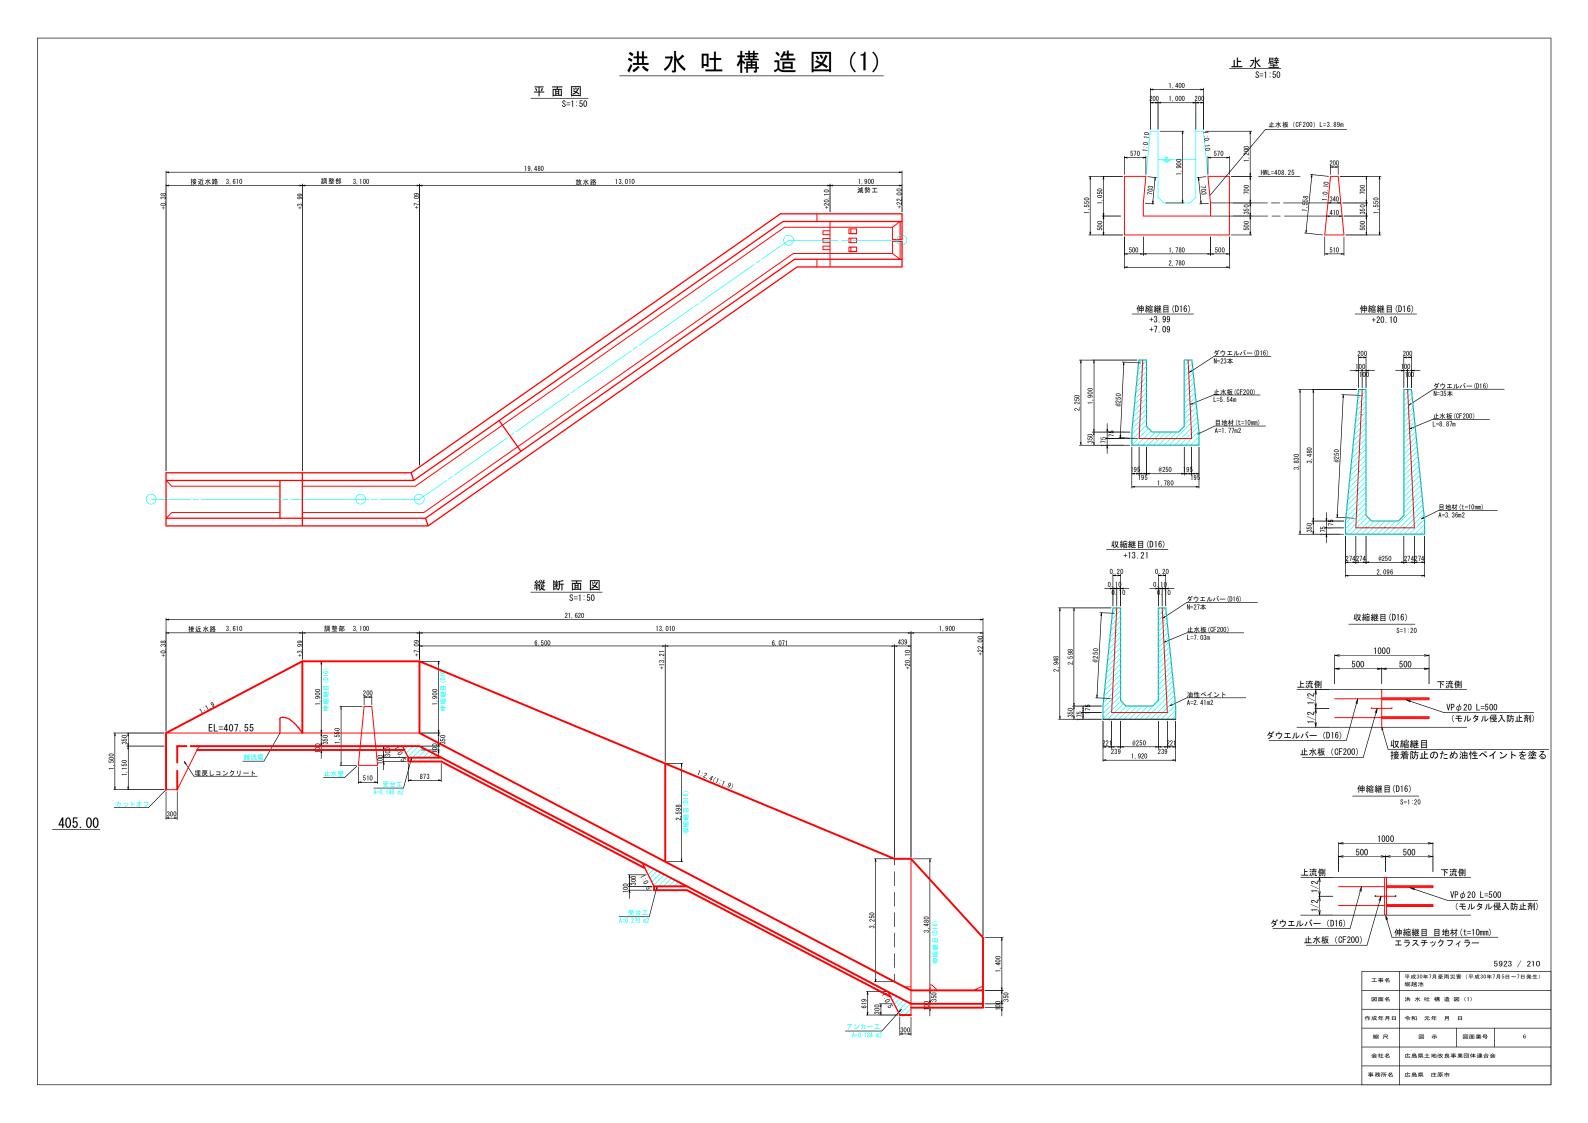

洪水吐構造図(2)

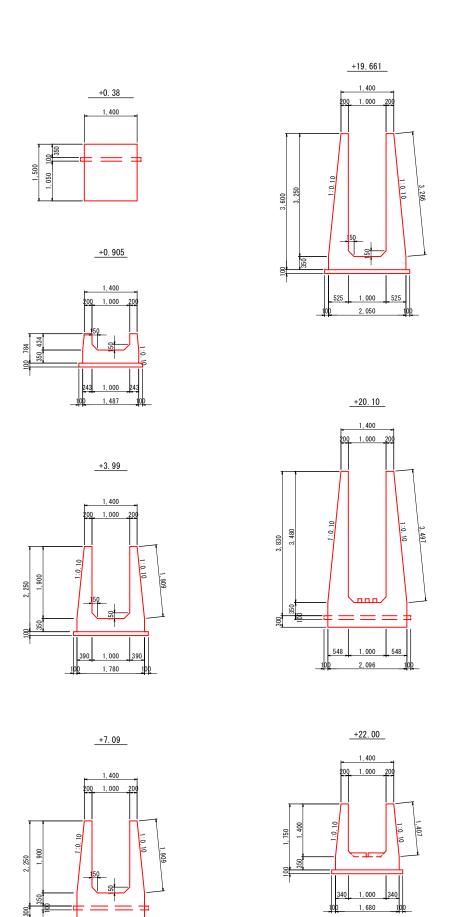


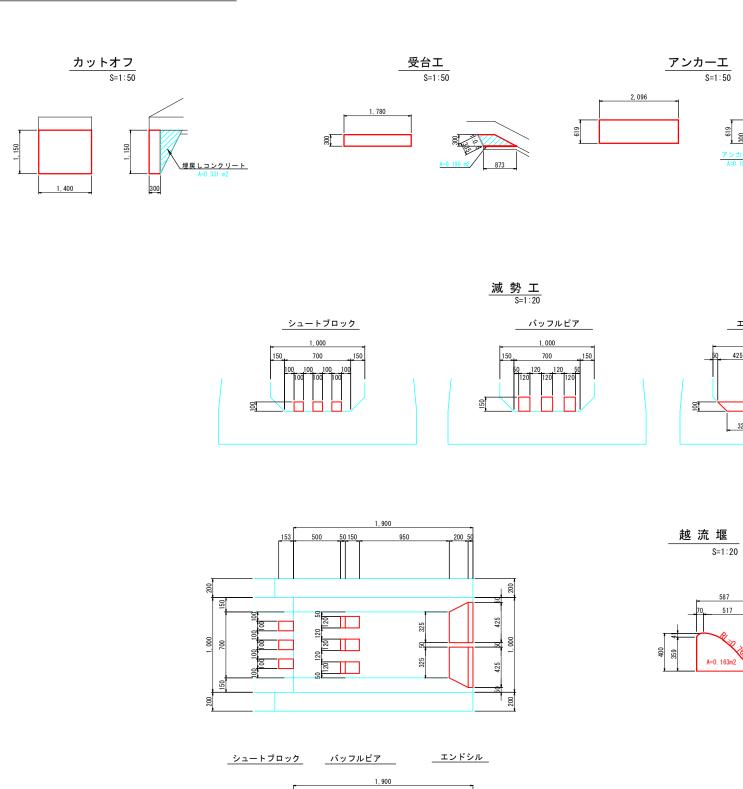


F000 / 010

			5923 / 210					
工事名	平成30年7月豪雨災 堀越池	平成30年7月豪雨災害(平成30年7月5日~7日発生) 堀越池						
図面名	洪水吐構造	洪水吐構造図(2)						
作成年月	令和 元年 月	令和 元年 月 日						
縮尺	図示	図面番号	7					
会社名	広島県土地改良事	広島県土地改良事業団体連合会						
事務所名	広島県 庄原市	広島県 庄原市						

エンドシル

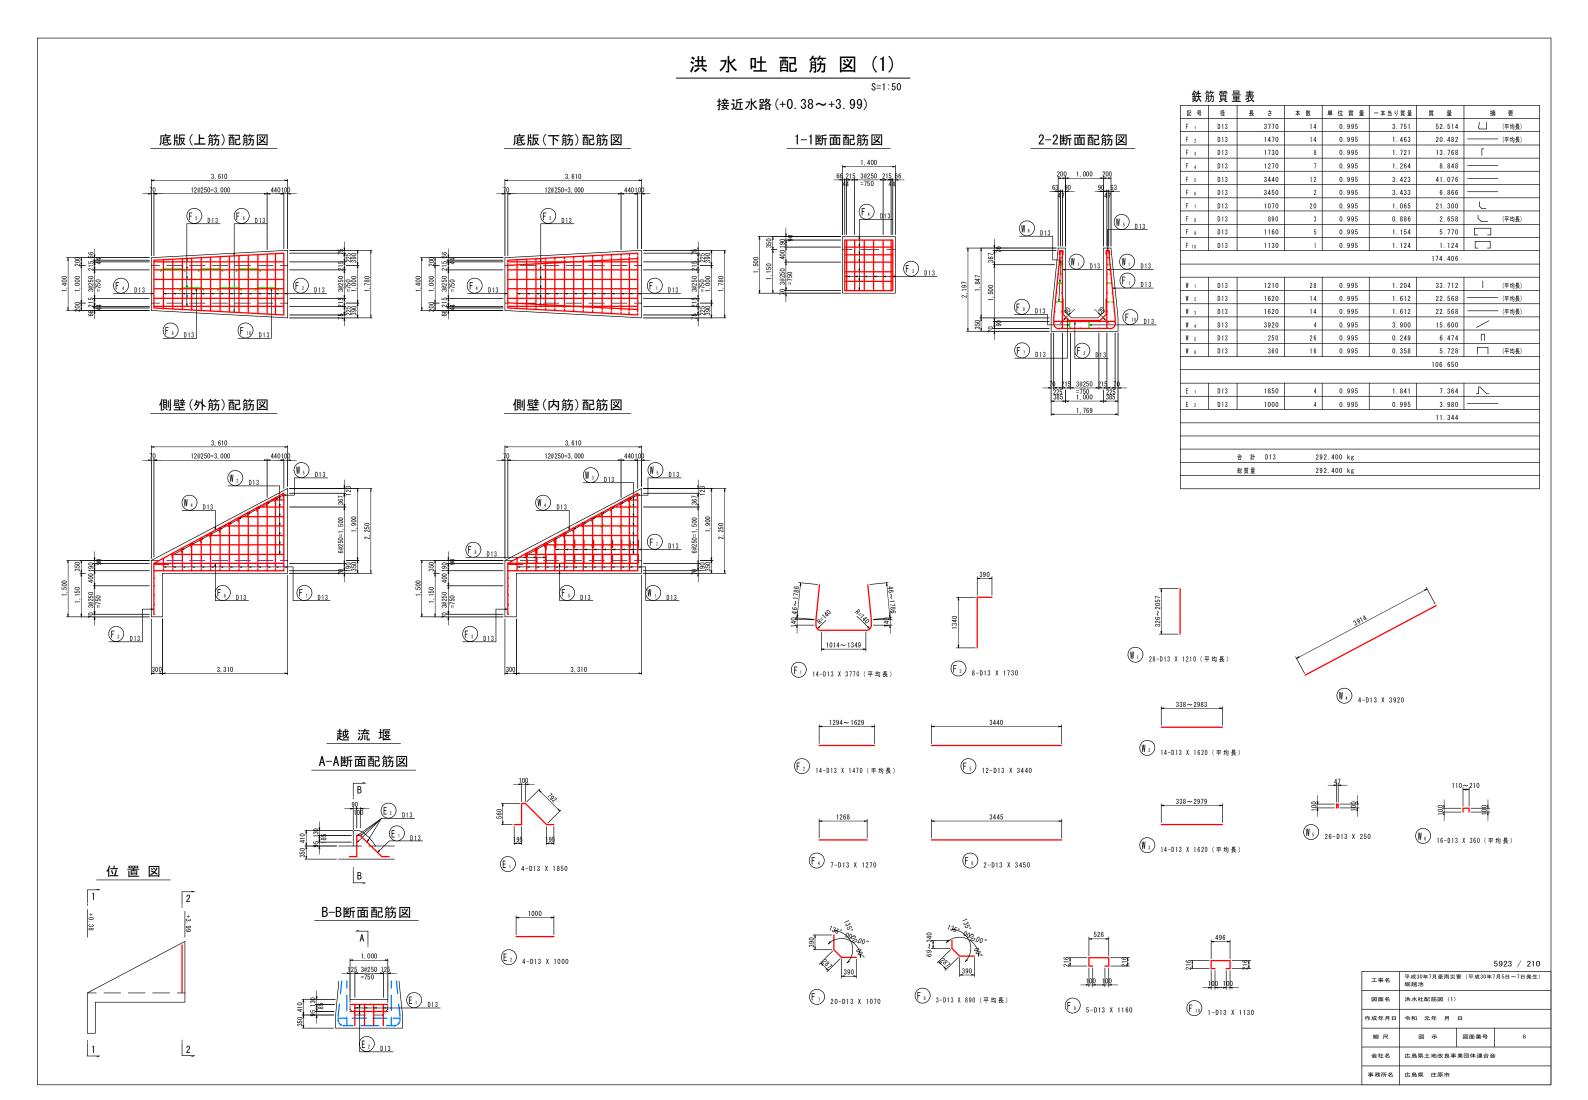

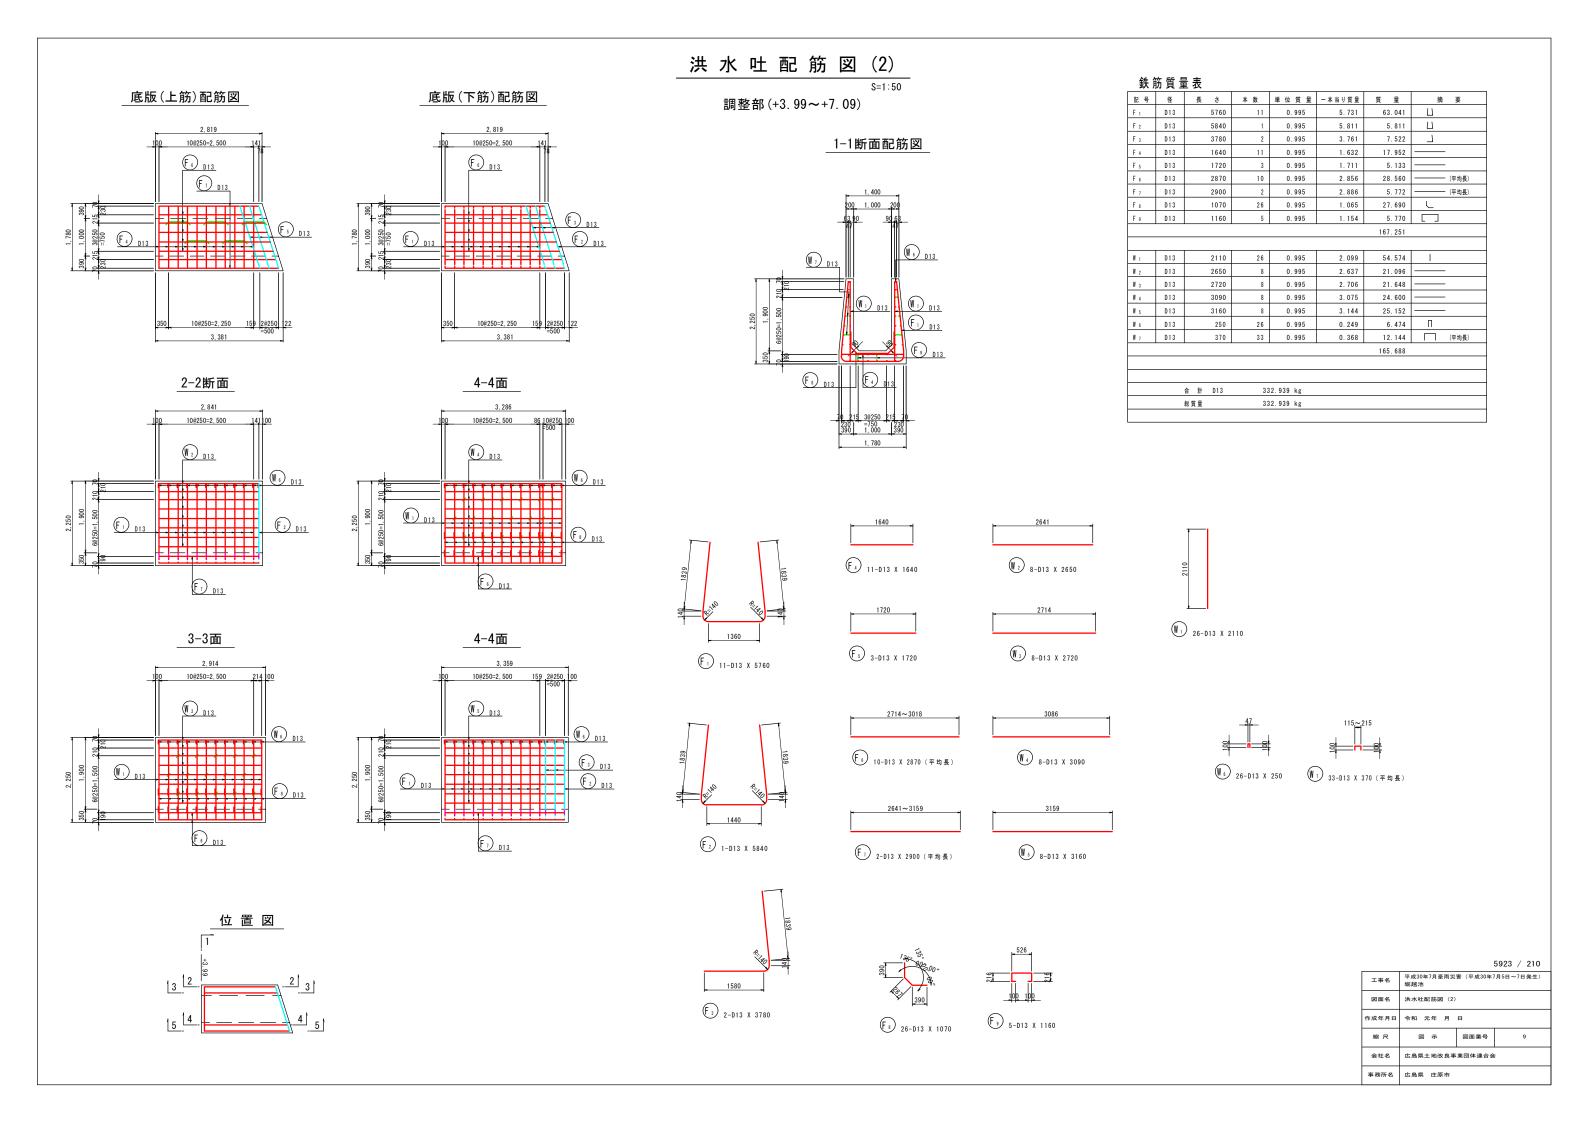

洪 水 吐 配 筋 図 (3)-1

S=1:50

放水路(+7.09~+20.10)

底版(上筋)配筋図

F 13 D13

11, 972

22@250=5, 500

180, 181, 100

20@250=5, 000

246, 13

15, 13

15, 13

16, 13

17, 13

18, 10

20@250=5, 000

246, 13

25, 230

25, 230

26, 23

27, 230

28, 23

28, 23

28,


底版(下筋)配筋図

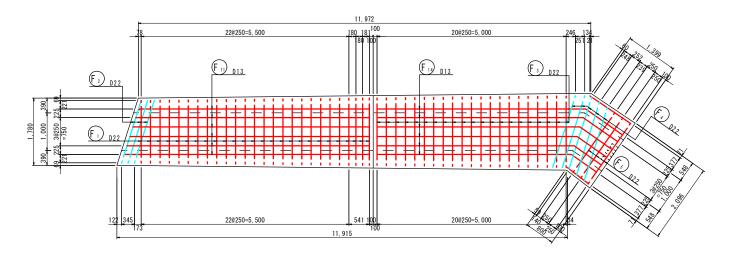


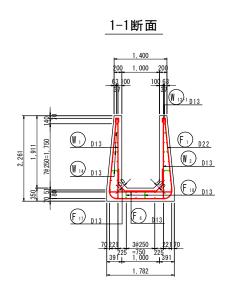



F 7 D13

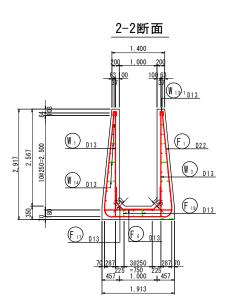

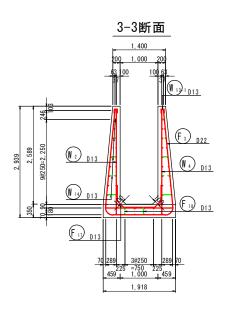

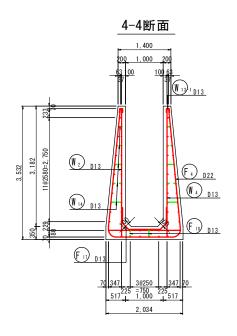

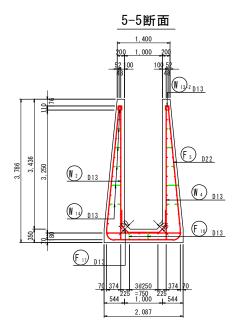


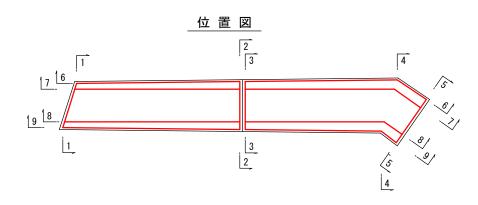


工事名	平成30年7月豪雨災害(平成30年7月5日~7日発生) 堀越池						
図面名	洪水吐配筋図 (3)						
作成年月日	令和 元年 月	令和 元年 月 日					
縮尺	図 示 図面番号 10						
会社名	広島県土地改良事業団体連合会						

事務所名 広島県 庄原市

5923 / 210

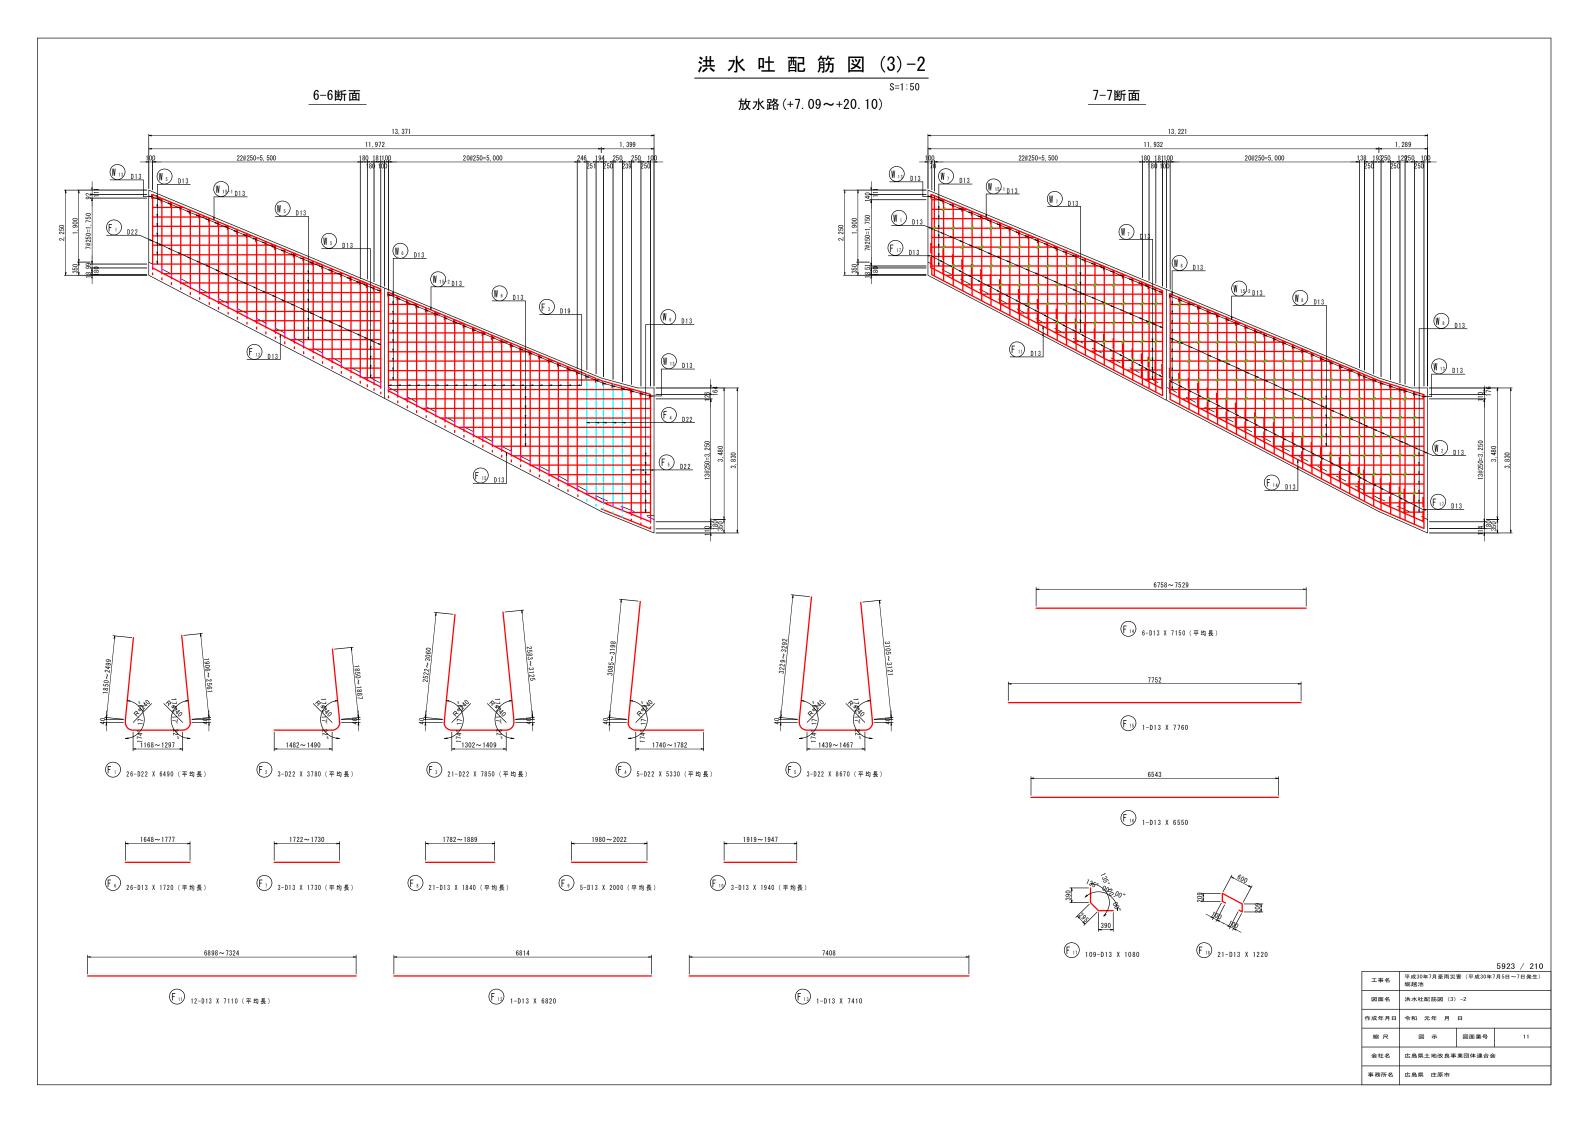


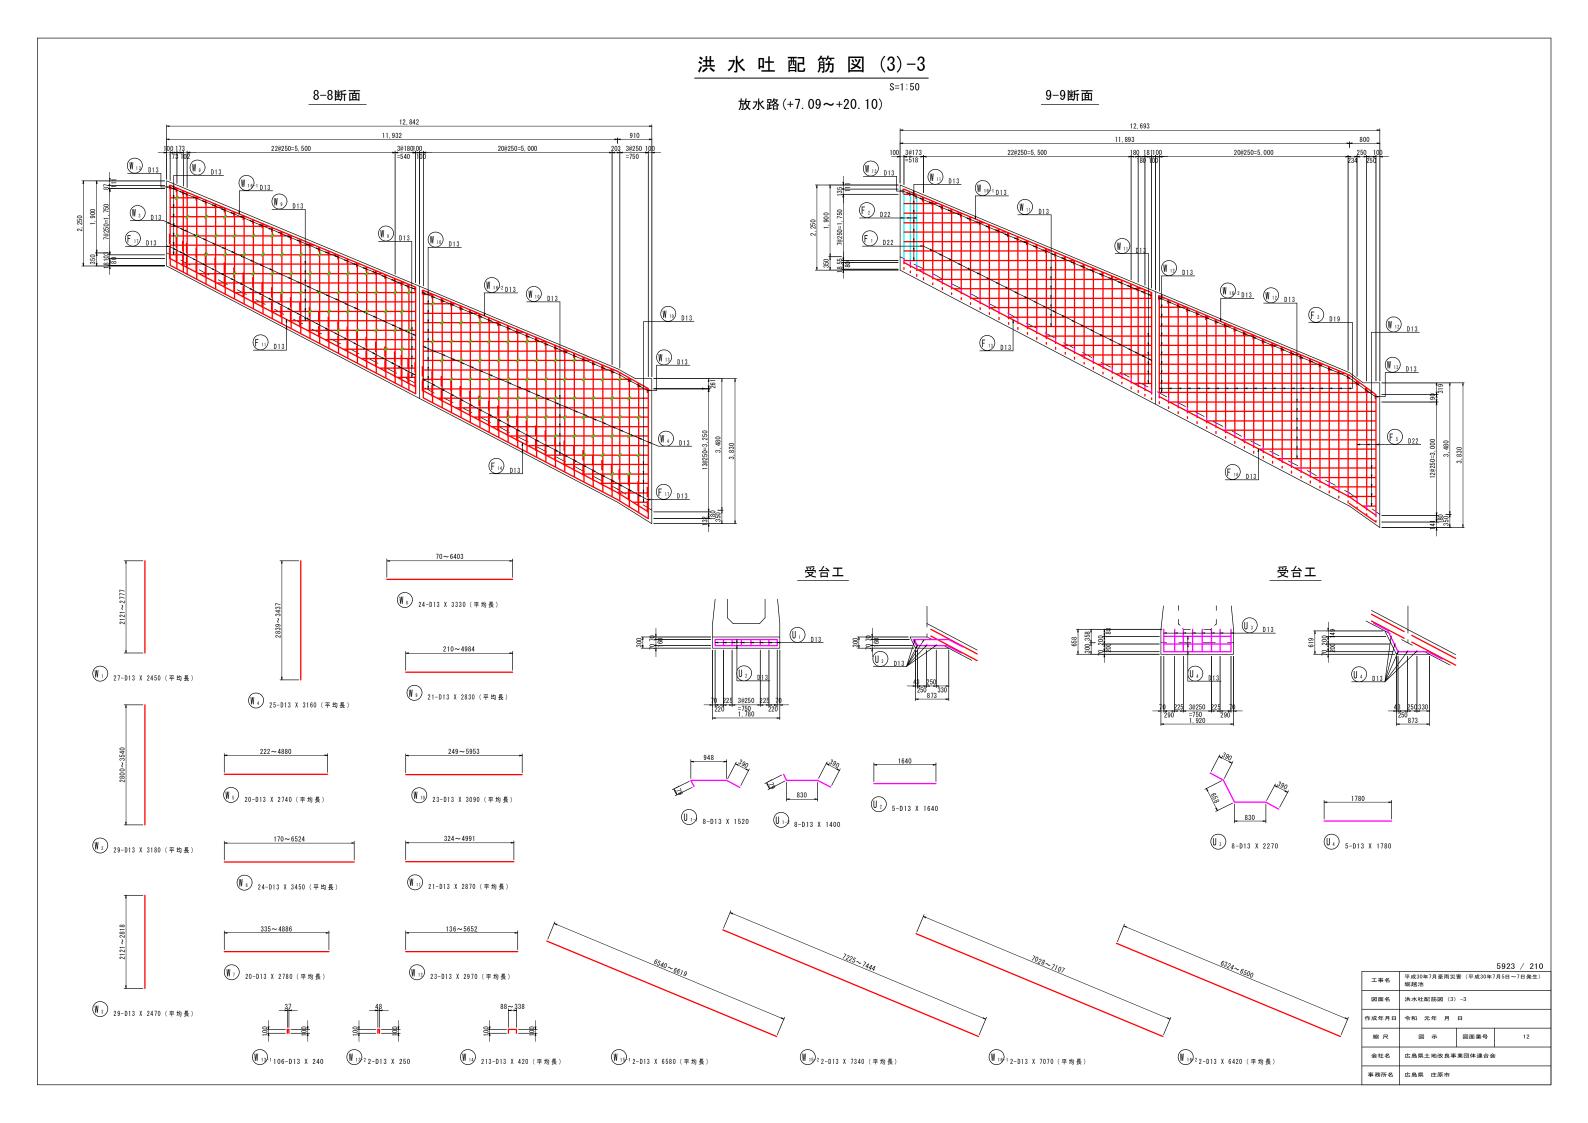


<u>洪水吐配筋図(3)-4</u> s=1:50

放水路(+7.09~+20.10)

アンカーエ S=1:50

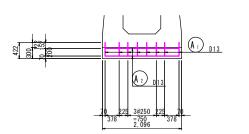

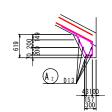









<u>シュートブロック</u> S=1:30

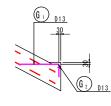





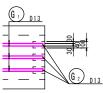

鉄筋質量表

記号	径	長さ	本 数	単位質量	一本当り質量	質 量	摘要
1	D22	6490	26	3.04	19. 730	512.980	□ (平均長)
2	D22	3780	3	3.04	11. 491	34. 473	」 (平均長)
3	D22	7850	21	3.04	23.864	501.144	△ (平均長)
4	D22	5330	5	3.04	16. 203	81.015	L (平均長)
5	D22	8670	3	3.04	26.357	79. 071	□ (平均長)
6	D13	1720	26	0.995	1. 711	44. 486	(平均長)
. ,	D13	1730	3	0.995	1. 721	5. 163	(平均長)
. 8	D13	1840	21	0.995	1. 831	38. 451	(平均長)
. 9	D13	2000	5	0.995	1.990	9. 950	(平均長)
10	D13	1940	3	0.995	1.930	5. 790	(平均長)
: 11	D13	7110	12	0.995	7. 074	84. 888	(平均長)
12	D13	6820	1	0.995	6. 786	6. 786	(120)
13	D13	7410	1	0.995	7. 373	7. 373	
14	D13	7150	6	0.995	7. 114	42. 684	(平均長)
15	D13	7760	1	0.995	7. 721	7. 721	(1~310)
16	D13	6550	1	0.995	6. 517	6. 517	
17	D13	1080	109	0.995	1. 075	117. 175	l
	D13	1220				25. 494	7
18	טוט	1220	21	0.995	1.214		1 1
						1611.161	
	D 1 2	2450	9.7	0.005	2 420	65 000	/₩₩≡\
1	D13		27	0.995	2.438	65. 826	(平均長)
1 2	D13	3180	29	0.995	3.164	91. 756	(平均長)
1 3	D13	2470	29	0.995	2. 458	71. 282	(平均長)
4	D13	3160	25	0.995	3.144	78. 600	(平均長)
5	D13	2740	20	0.995	2.726	54. 520	(平均長)
	D13	3450	24	0.995	3. 433	82.392	(平均長)
1 7	D13	2780	20	0.995	2.766	55. 320	(平均長)
8	D13	3330	24	0.995	3. 313	79. 512	(平均長)
. 9	D13	2830	21	0.995	2.816	59. 136	(平均長)
10	D13	3090	23	0.995	3.075	70. 725	(平均長)
. 11	D13	2870	21	0.995	2.856	59.976	(平均長)
12	D13	2970	23	0.995	2. 955	67. 965	(平均長)
13-1	D13	240	106	0.995	0. 239	25. 334	II II
13-2	D13	250	2	0.995	0. 249	0.498	Π
14	D13	420	213	0.995	0.418	89. 034	(平均長)
15-1	D13	6580	2	0.995	6.547	13.094	(平均長)
16-1	D13	7070	2	0.995	7. 035	14. 070	(平均長)
15-2	D13	7340	2	0.995	7. 303	14. 606	(平均長)
16-2	D13	6420	2	0.995	6.388	12. 776	(平均長)
						1006.422	
1-1	D13	1210	8	0.995	1. 204	9. 632	\ \
1-2	D13	900	8	0.995	0.896	7. 168)
2	D13	1960	5	0.995	1.950	9. 750	
						26. 550	
							l —
1	D13	840	6	0.995	0.836	5. 016	
2	D13	40	3	0.995	0.040	0. 120	
						5. 136	
							I
1-1	D13	1520	8	0.995	1.512	12.096	,
l 1-2	D13	1400	8	0.995	1.393	11.144	_
l 2	D13	1640	5	0.995	1.632	8. 160	
J 3	D13	2270	8	0.995	2. 259	18.072	`_
l 4	D13	1780	5	0.995	1.771	8.855	<u> </u>
						58.327	
		合 計 D22	120	08.683 kg			
		D13	149	98.913 kg			
		D10		70.010 116			

			5923 / 210				
工事名	平成30年7月豪雨災 堀越池	平成30年7月豪雨災害(平成30年7月5日~7日発生) 堀越池					
図面名	洪水吐配筋図 (3)	洪水吐配筋図(3)-4					
作成年月日	令和 元年 月	令和 元年 月 日					
縮尺	図 示 図面番号 13						
会社名	広島県土地改良事業団体連合会						
事務所名	広島県 庄原市						


洪水吐配筋図(4) 減勢工(+20.10~+22.00) 底版(下筋)配筋図 底版(上筋)配筋図 6@250=1,500 F₃ D13 F₃ D13 F₄ D13 W 1 16-D13 X 2630 (平均長) F₁ 8-D22 X 6840 (平均長) W₂ 14-D13 X 830 (平均長) F₂ 8-D13 X 1750 (平均長) 側壁(外筋)配筋図 側壁(内筋)配筋図 W₃ 12-D13 X 1730 <u>₩ 2</u> <u>D13</u> F₃) 12-D13 X 1730 W 4 14-D13 X 830 (平均長) F₄ 2-D13 X 1740 F₃ D13 F₄ D13 W 5 12-D13 X 1740 1-1断面 2-2断面 F 6 2-D13 X 1150 W 1 D13 位 置 図 ₩₅ 16-D13 X 240 ₩₇ 22-D13 X 420 (平均長)

鉄筋質量表


記号	径	長さ	本 数	単位質量	一本当り質量	質 量	摘 要
F ₁	D22	6840	8	3. 04	20. 794	166.352	□ (平均長)
F ₂	D13	1750	8	0.995	1.741	13.928	(平均長)
F ₃	D13	1730	12	0.995	1.721	20.652	
F 4	D13	1740	2	0.995	1.731	3.462	
F 5	D13	1080	16	0.995	1.075	17. 200	_
F ₆	D13	1150	2	0.995	1.144	2. 288	
						223.882	
W 1	D13	2630	16	0.995	2.617	41.872	(平均長)
W 2	D13	830	14	0.995	0.826	11.564	(平均長)
W 3	D13	1730	12	0.995	1.721	20.652	
W 4	D13	830	14	0.995	0.826	11.564	(平均長)
W 5	D13	1740	12	0.995	1.731	20.772	
W 6	D13	240	16	0.995	0.239	3.824	П
W 7	D13	420	22	0.995	0.418	9. 196	(平均長)
						119.444	
G 1	D13	918	3	0.995	0.913	2. 739	N
G 2	D13	1068	6	0.995	1.063	6.378	/
G 3	D13	325	2	0.995	0.323	0.646	
						9.763	
		合 計 D19	16	66.352 kg			
		D13	18	86.737 kg			
		総質量	35	3.089 kg			

バッフルピア・エンドシル S=1:30

平面図

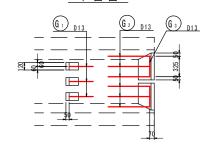


断面図_

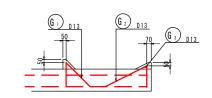


5923 / 210



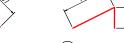




工事名	平成30年7月豪雨災害(平成30年7月5日~7日発生) 堀越池					
図面名	洪水吐配筋図 (4)					
作成年月日	令和 元年 月 日					
縮尺	図 示	図面番号	14			
会社名	広島県土地改良事業団体連合会					
事務所名	広島県 庄原市					

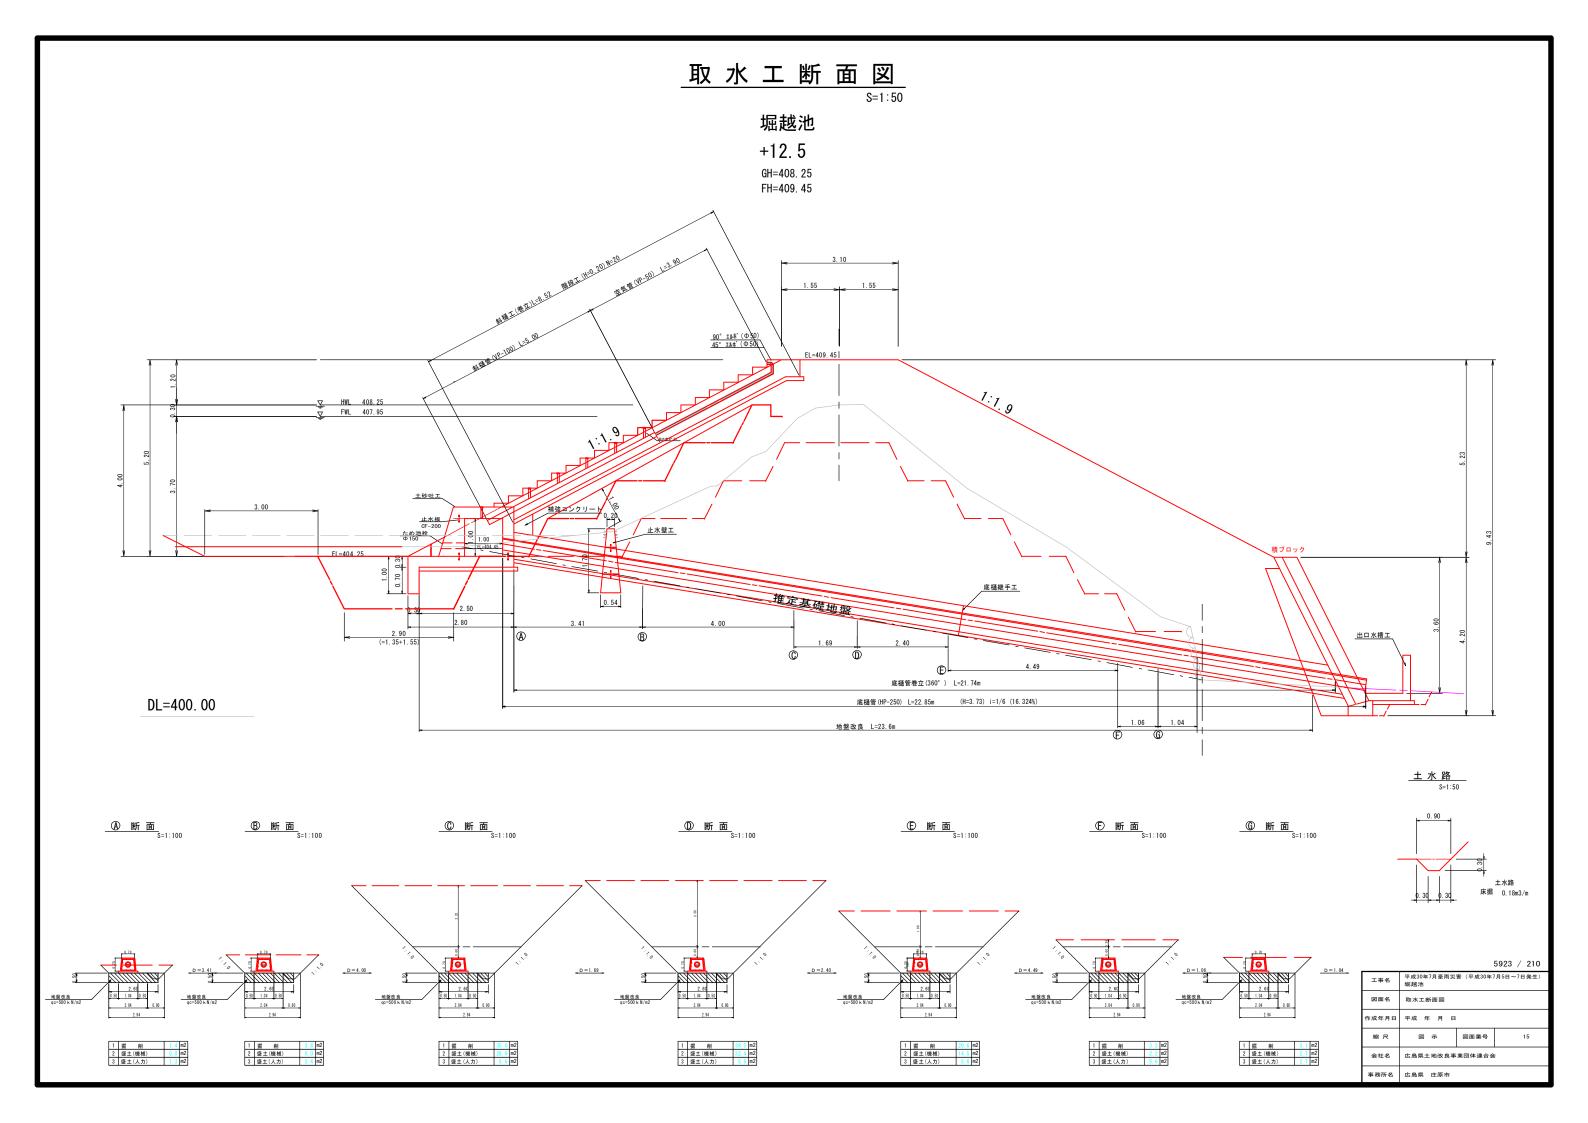


取水工構造図

斜樋工標準図 (VP-100) S=1:20

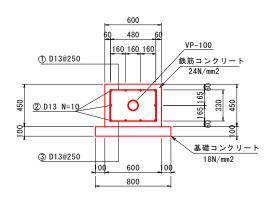


鉄筋	加工		重量表									11	出り	
	Ŧ	乡村	Č1		形式2		形式3							
種	別形	코	径	本 数	L 1	L 2	L 3	長る	単位重量	本当重量	重	뮬	摘	要
1	2		D13	4	0. 480	0. 330	0. 330	1. 14	0. 995	1. 134	4. 5	36		1
2	1		D13	10	1. 000			1. 00	0. 995	0. 995	9. 9	950	_	
3	3		D13	4	0. 480	0. 330	0. 330	1. 14	0. 995	1. 134	4. 5	36		1
									É	計	19. 0	22	kg	
											190. 2			
											0. 1	90	t/1	0m


止水壁工 標 準 図 (HP-250) S=1:20

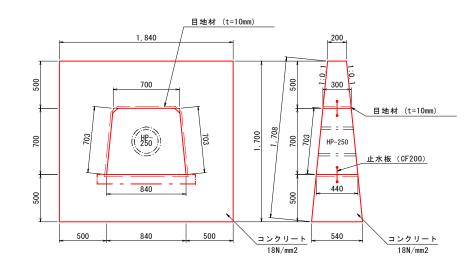


補強コンクリート S=1:20

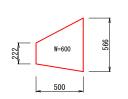

底 樋 継 手 工 S=1:20

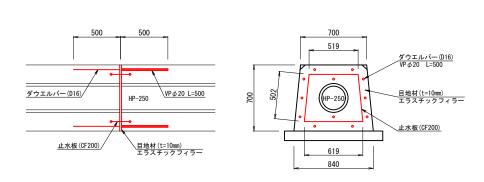


<u>出口水槽工 標準図</u> (1000型) S=1:20 N=0.5

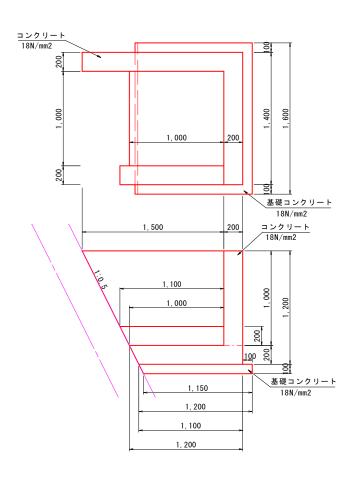

5923 / 210

事名	平成30年7月豪雨災害(平成30年7月5日~7日発生) 堀越池					
面名	取水工構造図					
 年月日	令和 元年 月 日					
宿尺	図示	図面番号	16			
è社名	広島県土地改良事業団体連合会					
務所名	広島県 庄原市					

底 樋 工 標 準 図 (HP-250) S=1:20

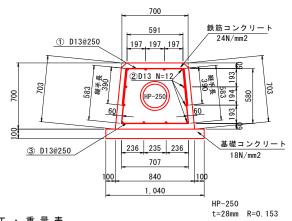



鉄筋	加工	・重	量 表					20	0. 100	1	Im当り
	<u>L 1</u>		/	 	<u>.</u>		13				
	形式	1		形式2		形式	:3				
重 別	形 式	径	本 数	L 1	L 2	L 3	長さ	単位重量	一本当重量	重 量	摘 要
1	2	D13	4	0. 591	0.390	0. 390	1. 371	0. 995	1.364	5. 456	$\overline{}$
2	1	D13	12	1.000			1.000	0. 995	0. 995	11.940	_
3	3	D13	4	0. 707	0. 583	0. 583	1.873	0. 995	1.864	7. 456	
									合 計	24. 852	Kg
										248. 52 0. 249	kg/10 t/10n


土砂吐構造図

S=1:20

平面図

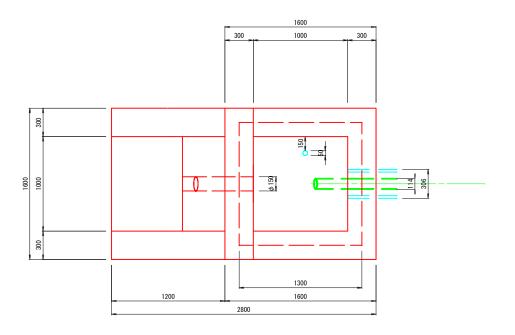

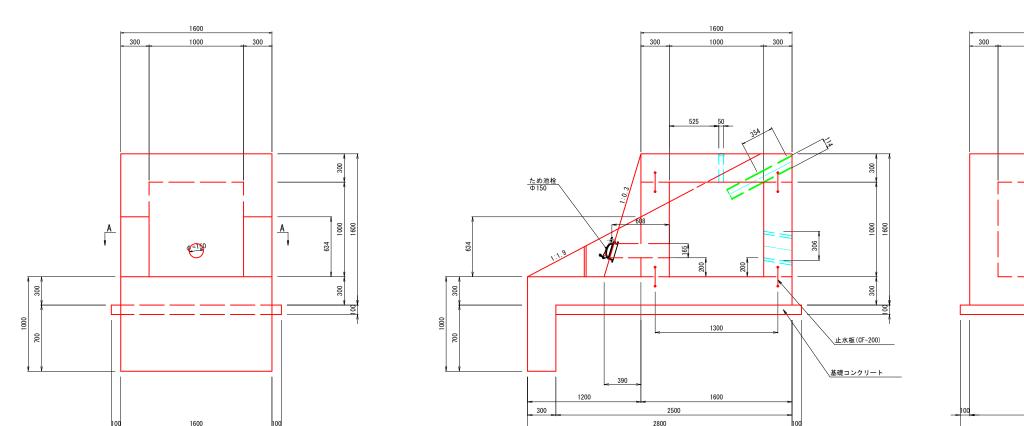

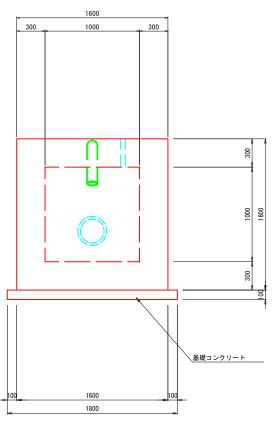


5923 / 210

工事名	平成30年7月豪雨災害(平成30年7月5日~7日発生) 堀越池				
図面名	土砂吐構造図				
作成年月日	令和 元年 月	В			
縮尺	図示	図面番号	17		
会社名	広島県土地改良事	業団体連合会			
事務所名	広島県 庄原市				


土砂吐配筋図(1)

S=1:20


A-A断面配筋図

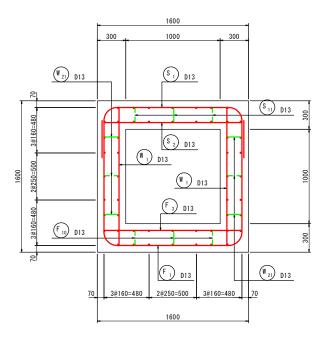


B−B断面配筋図

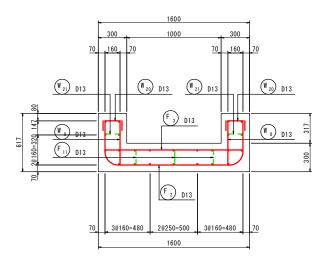


C−C断面配筋図

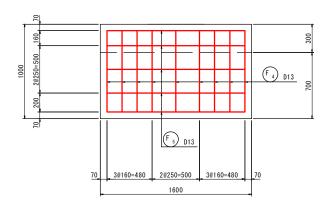


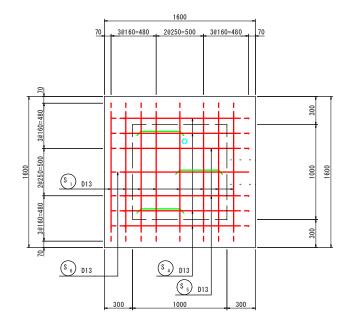


F-F断面配筋図 (底版:上筋)

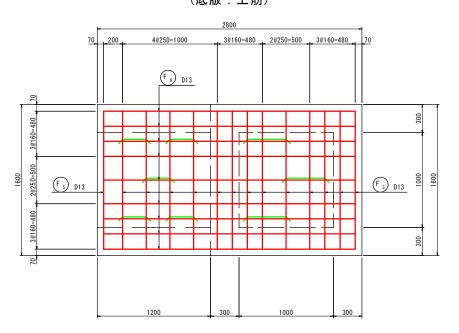

E-E断面配筋図 (頂版:下筋)

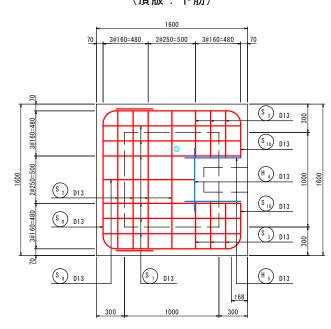


F-F断面配筋図

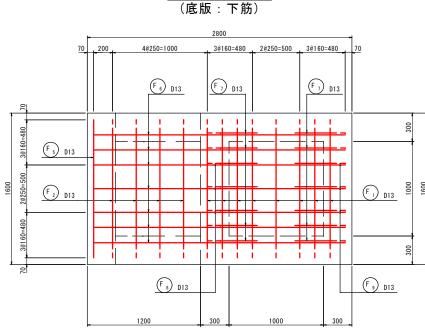



位 置 図

I A J

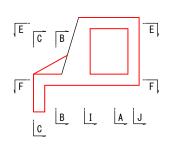


工事名	平成30年7月豪雨災害(平成30年7月5日~7日発生) 堀越池				
図面名	土砂吐配筋図(1)				
作成年月日	令和 元年 月 日				
縮尺	図 示	図面番号	18		
会社名	広島県土地改良事	業団体連合会	3		
事務所名	広島県 庄原市				

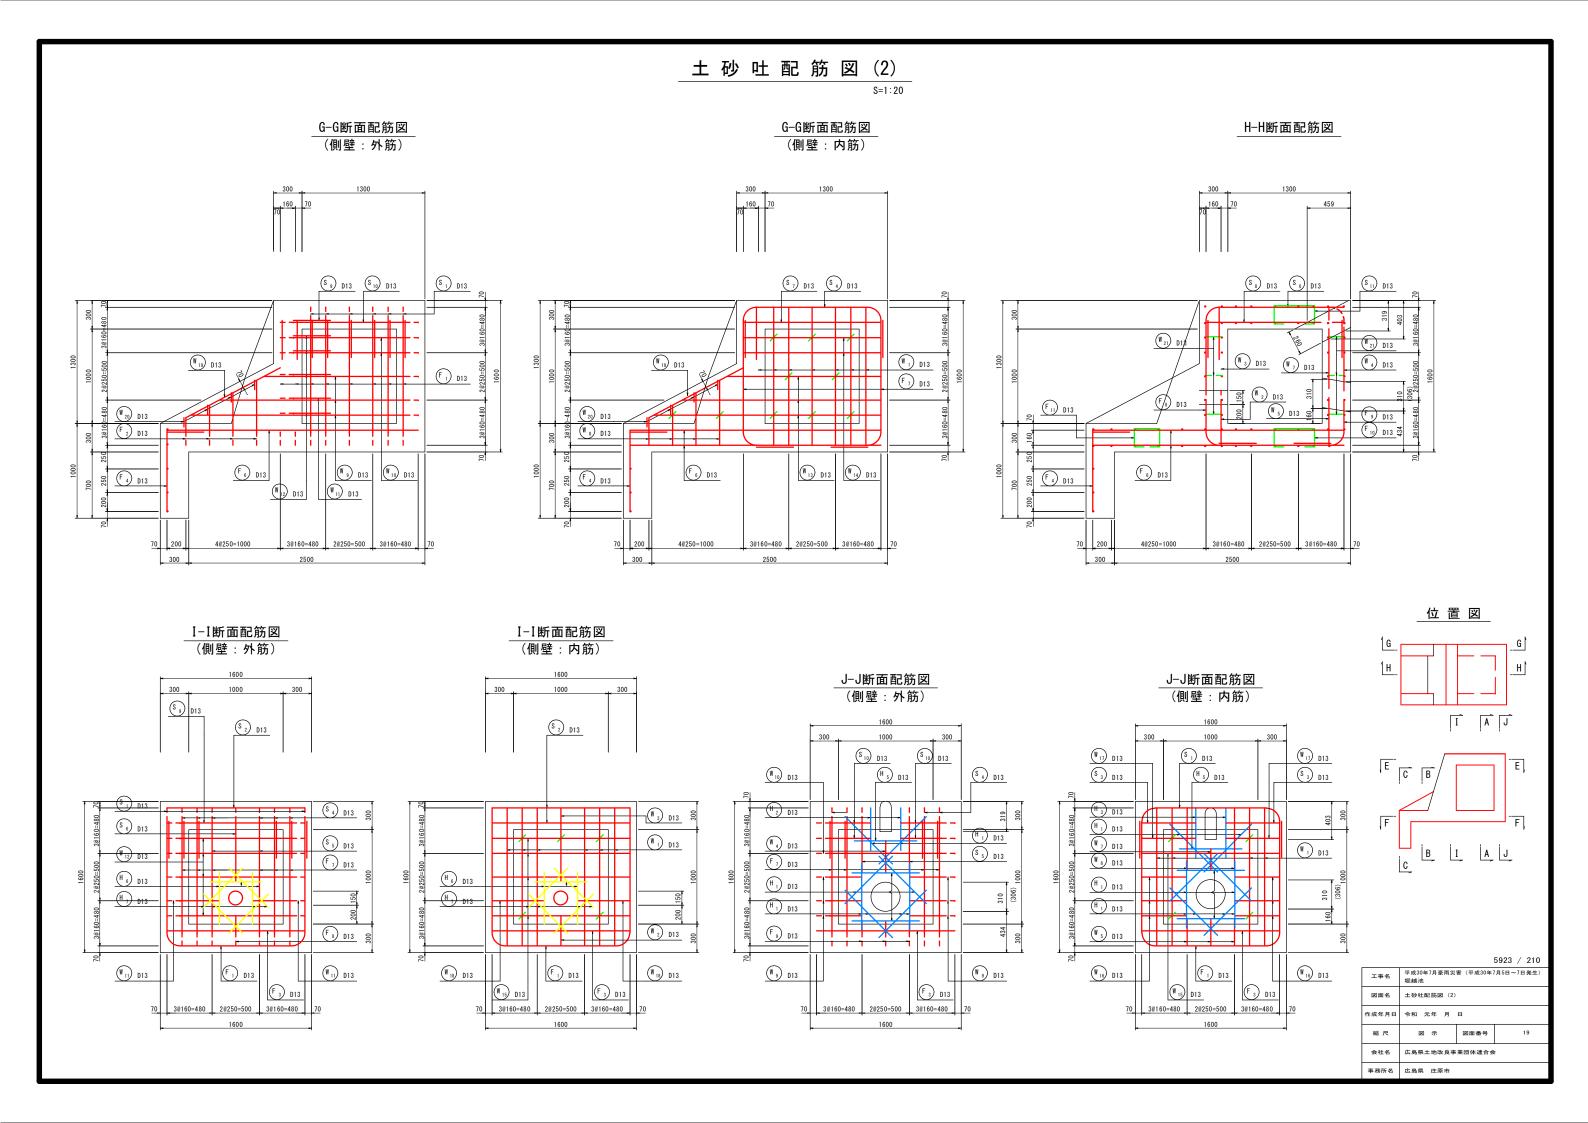

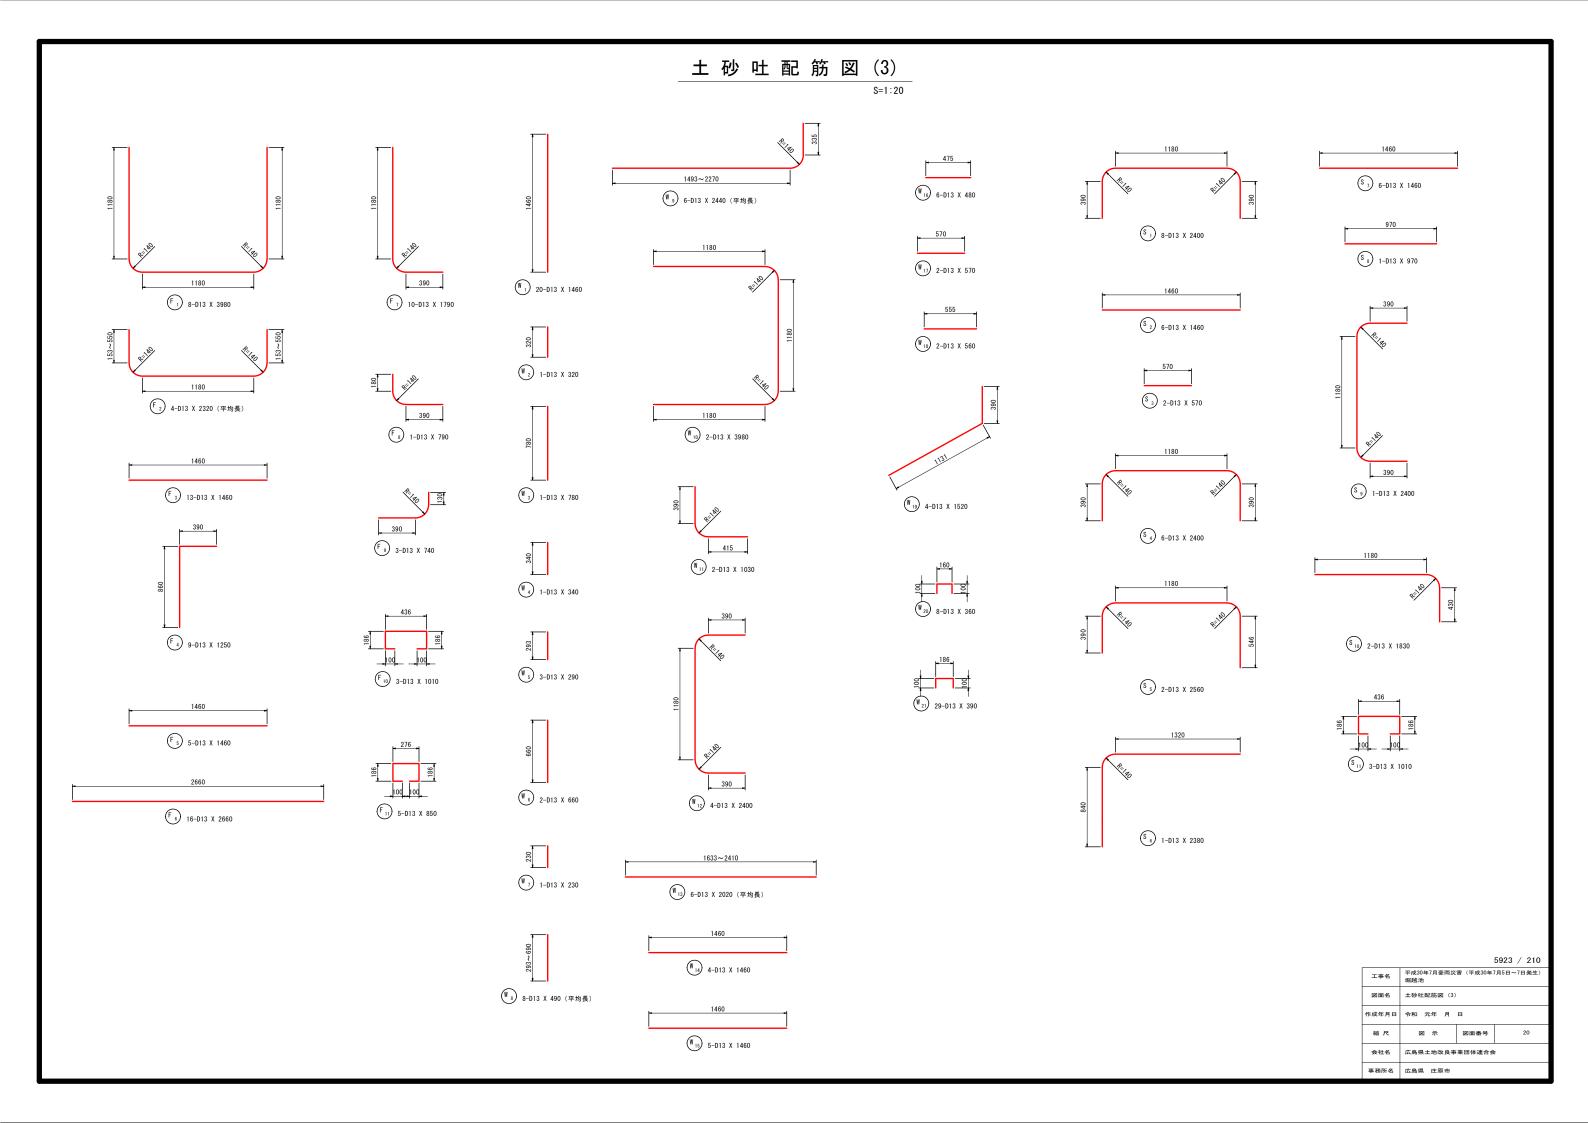

土砂吐配筋図(4) S=1:20

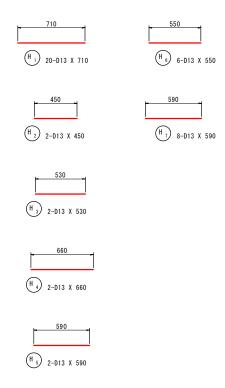

2号	径	長さ	本 数	単位質量	1本当り質量	質 量	摘要
		(mm)		(kg/m)	(kg/本)	(kg)	
1	D13	3980	8	0. 995	3.960	31.680	Ш
2	"	2320	4	"	2. 308	9. 232	(平均長)
3	"	1460	13	"	1. 453	18. 889	
4	"	1250	9	"	1. 244	11. 196	Γ
5	"	1460	5	"	1. 453	7. 265	
6	"	2660	16	"	2. 647	42. 352	
7	"	1790	10	"	1. 781	17. 810	L
8	"	790	1	"	0. 786	0. 786	
9	"	740	3	"	0. 736	2. 208	
10	"	1010	3	"	1.005	3.015	
11	"	850	5	"	0.846	4. 230	
						148. 663	
1	D13	1460	20	0. 995	1. 453	29.060	
2	"	320	1	"	0. 318	0. 318	i
3	"	780	1	"	0. 776	0. 776	i
4	"	340	1	"	0. 338	0. 338	i
5	"	290	3	"	0. 289	0. 867	i
6	"	660	2	"	0. 657	1. 314	i
7	"	230	1	,,	0. 229	0. 229	i
	"	490	8	"	0. 488	3. 904	
9	"	2440	6	"	2. 428	14. 568	(平均長) (平均長)
10	"	3980	2	"	3. 960	7. 920	(平均長)
11	"	1030	2	"	1. 025	2. 050	
12	"	2400	4	"	2. 388	9. 552	[
13	"	2020	4	"	2.010	12.060	(平均長)
14	"	1460 1460	5	"	1. 453 1. 453	5. 812 7. 265	
15 16	"	480	6	"			
17	"	570	2	"	0. 478 0. 567	2. 868 1. 134	
18	"	560	2	"	0. 557	1. 114	
19	"	1520	4	"	1. 512	6. 048	7
	"	360	8	"	0. 358	2. 864	ĺ ń
20	"	390	29	"	0. 388	11. 252	
21		330	23		0. 500	121. 313	
						121.010	
1	D13	2400	8	0. 995	2. 388	19. 104	
2	"	1460	6	0.993	1. 453	8. 718	
	"	570	2	"	0. 567	1. 134	
3	"	2400	6	"	2. 388	14. 328	
	"	2560	2	"	2. 547	5. 094	
6	"	2380	1	"	2. 347	2. 368	
	"	1460	6	"	1. 453	8. 718	
8	"	970	1	"	0.965	0.965	
9	"	2400	1	"	2. 388	2. 388	[
10	"	1830	2	"	1. 821	3. 642	
11	"	1010	3	"	1. 005	3. 015	

記号	径	長さ	本 数	単位質量	1本当り質量	質 量	摘要
		(mm)		(kg/m)	(kg/本)	(kg)	
H 1	D13	710	20	0.995	0.706	14. 120	
H 2	"	450	2	"	0.448	0.896	
Н 3	"	530	2	"	0. 527	1.054	
H 4	"	660	2	"	0.657	1. 314	
H 5	"	590	2	"	0. 587	1. 174	
H 6	"	550	6	"	0. 547	3. 282	
H 7	"	590	8	"	0. 587	4. 696	
						26. 536	
		合 計 D13	3	65.986 kg			
		総質量	3	65.986 kg			

			5923 / 210		
工事名	平成30年7月豪雨災害(平成30年7月5日~7日発生) 堀越池				
図面名	土砂吐配筋図(4)				
作成年月日	令和 元年 月	令和 元年 月 日			
縮尺	図示	図面番号	21		
会社名	広島県土地改良事	業団体連合会	3		
事務所名	広島県 庄原市				

撤去工平面図 平 面 図 S=1:200

斜樋断面 L=5.0m

<u>HPΦ150</u> L=2. 0 77kg/本


<u>底樋断面</u> L=12.3m

			5923 / 210		
工事名	平成30年7月豪雨災害(平成30年7月5日~7日発生) 堀越池				
図面名	撤去工平面図				
作成年月日	令和 元年 月 日				
縮尺	図示	図面番号	22		
会社名	広島県土地改良事業団体連合会				
事務所名	広島県 庄原市				


仮設工計画図 進入路図 平 面 図 S=1:200 ±のう L=4.0m H=0.30 B=0.48 FL=404. 25 作業道 横断図 S=1:50 4-4断面 1-1断面 2-2断面 5-5断面 3-3断面 6-6断面


5923 / 21


	3323 / 210
工事名	平成30年7月豪雨災害(平成30年7月5日~7日発生) 堀越池
図面名	仮設工計画図 進入路図
作成年月日	令和 元年 月 日
縮尺	図 示 図面番号 23
会社名	広島県土地改良事業団体連合会
事務所名	広島県 庄原市

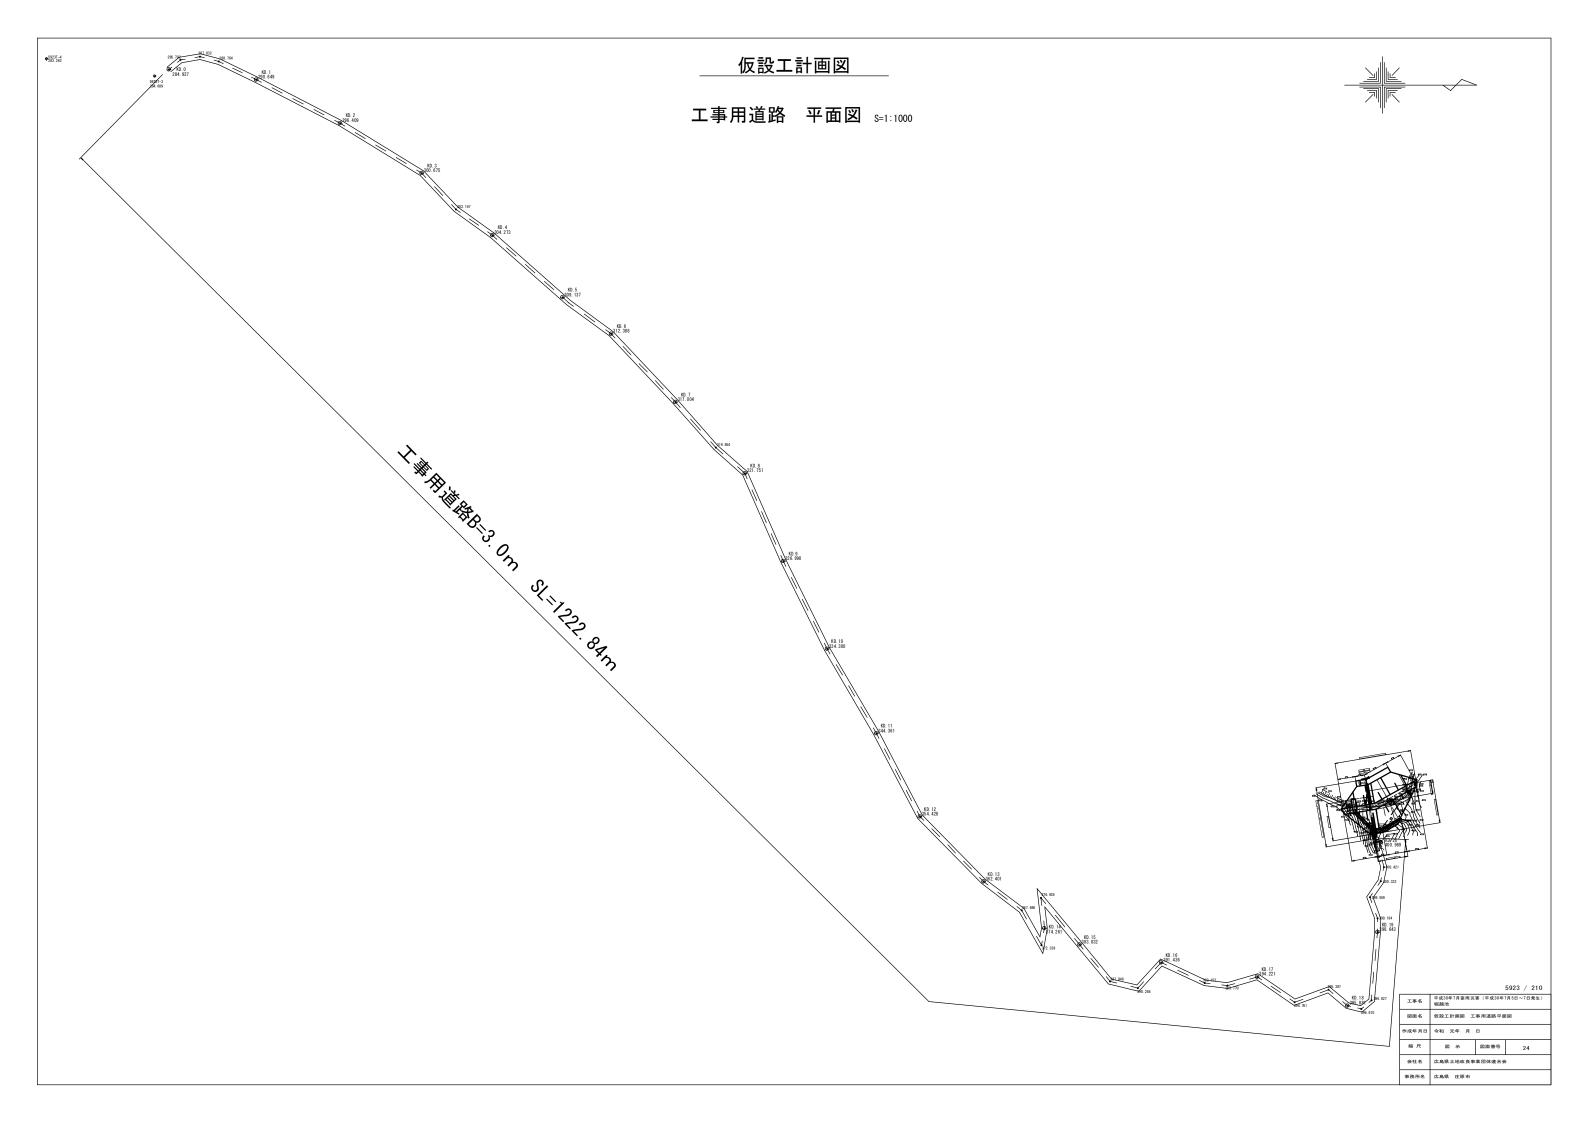


仮設工計画図 工事用道路横断図(1) S=1:100

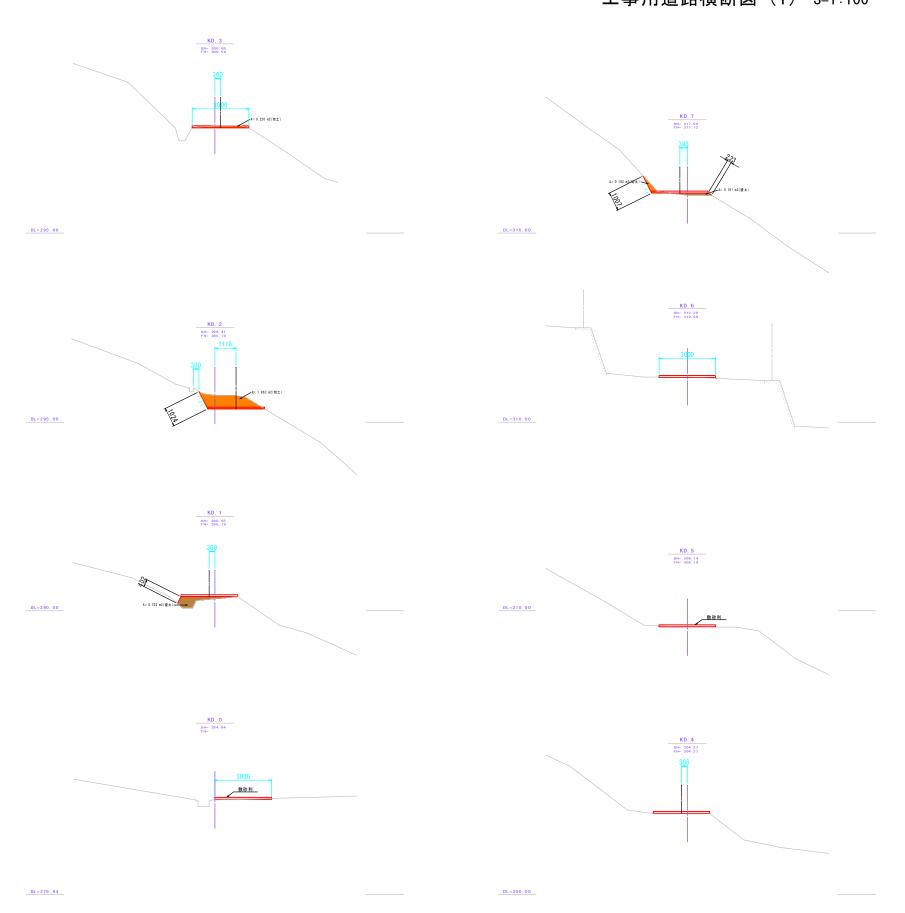

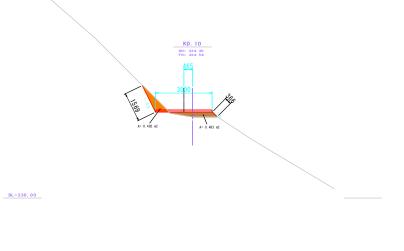


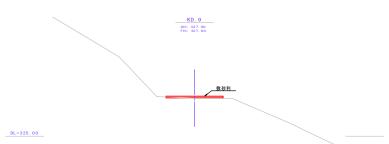

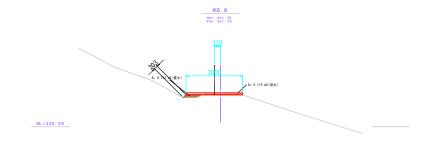

E000 / 010


			5923 / 210			
工事名	平成30年7月豪雨災害 (平成30年7月5日~7日発生) 堀越池					
図面名	仮設工計画図 エ	仮設工計画図 工事用道路横断図 (1)				
作成年月日	令和 元年 月 日					
縮尺	図 示	図面番号	25			
会社名	広島県土地改良事業団体連合会					
事務所名	広島県 庄原市					

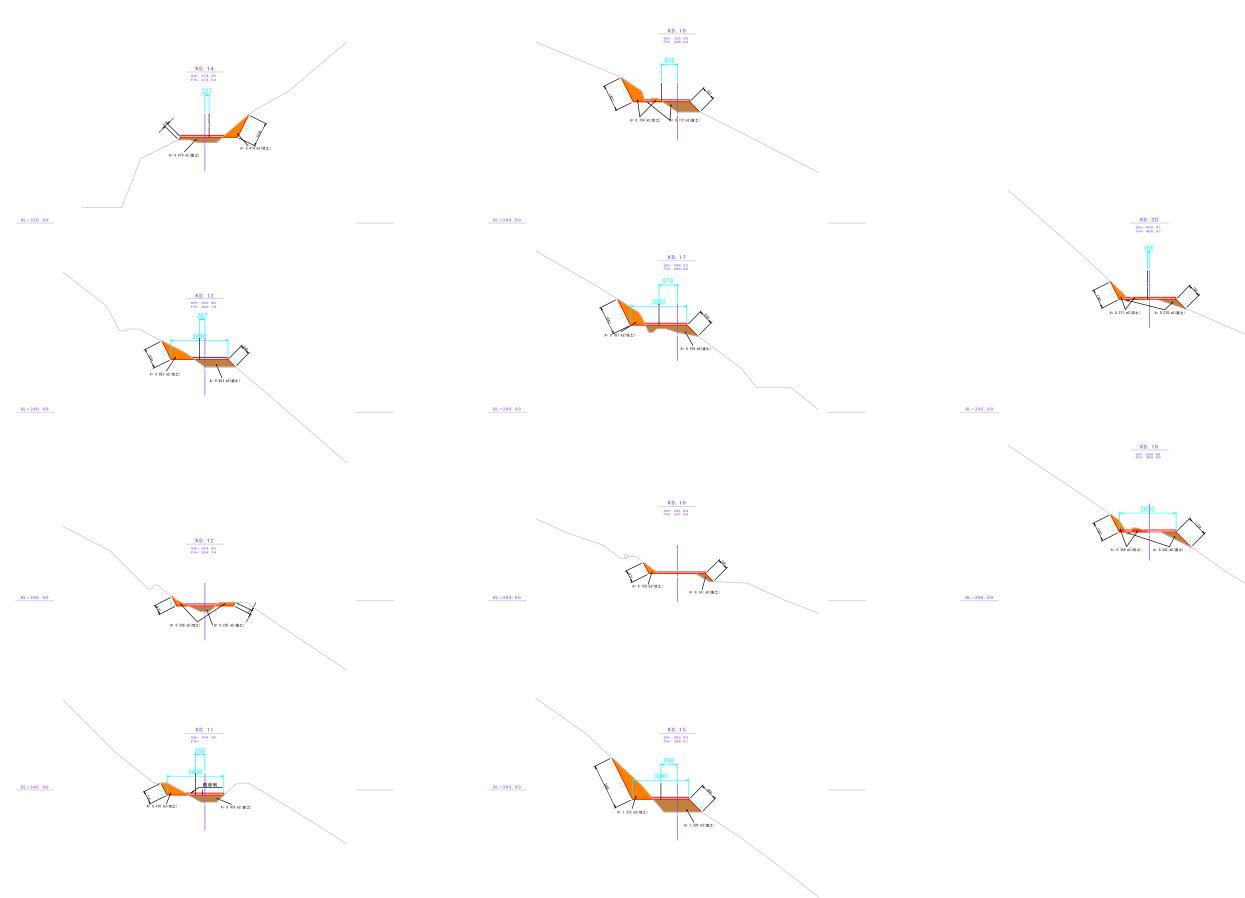

5923 / 210

			5923 / 210		
工事名	平成30年7月豪雨災害 堀越池	客(平成30年7	月5日~7日発生)		
図面名	仮設工計画図 工	事用道路横断	図 (2)		
作成年月日	令和 元年 月 日				
縮尺	図示	図面番号	26		
会社名	広島県土地改良事	業団体連合会			
事務所名	広島県 庄原市				

仮設工計画図 工事用道路縦断図

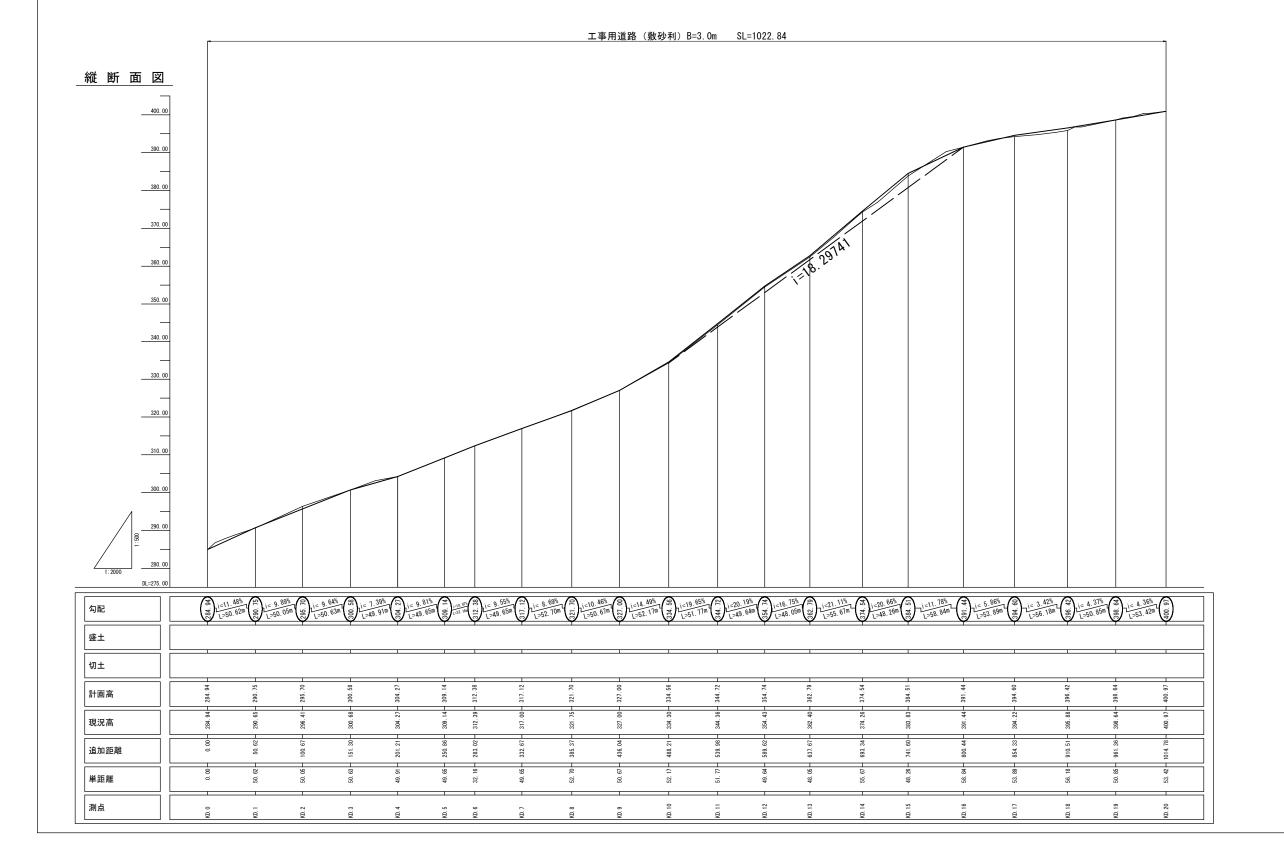

5923 / 21

		5923 / 210		
平成30年7月豪雨災害(平成30年7月5日~7日発生) 堀越池				
仮設工計画図 工事用道路縦断図				
令和 元年 月 日				
図 示	図面番号	27		
広島県土地改良事業団体連合会				
広島県 庄原市				
	据越池 仮設工計画図 工 令和 元年 月 図 示 広島県土地改良事	平成30年7月豪雨災害(平成30年 据越池 仮設工計画図 工事用道路被断 令和 元年 月 日 図 示 図面番号 広島県土地改良事業団体連合会		

工事箇所 位置図



