



平面図






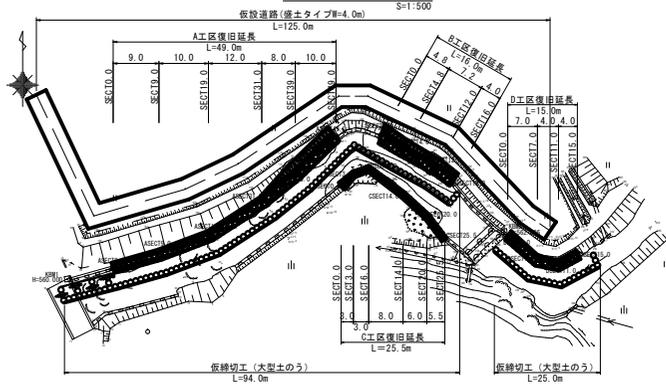


縦断面図

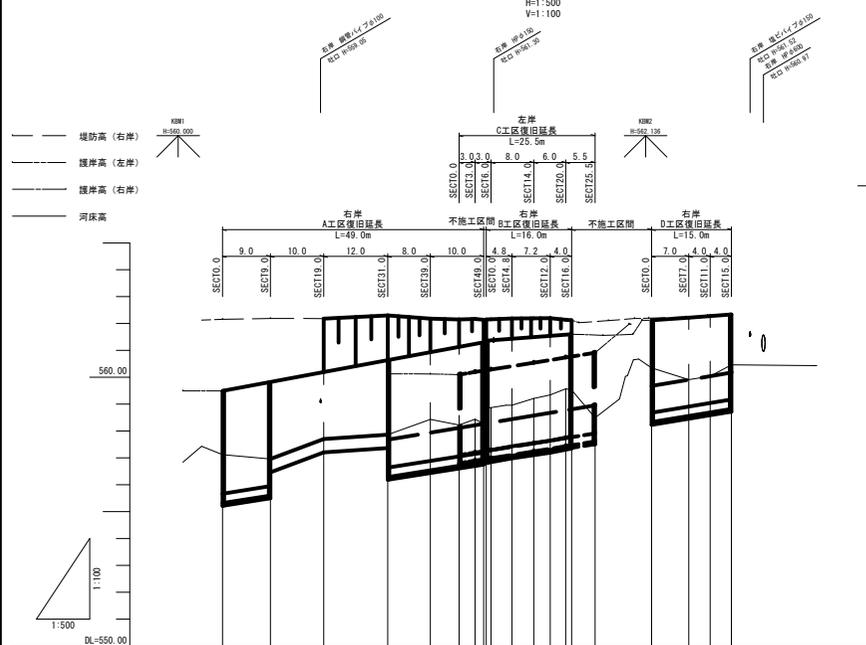

計	勾配	554.64		557.79	
	右堤防高	559.41	559.31	560.19	560.64
画	左堤防高				
	河床高	557.12	556.95	557.28	557.68
現況	河床高	557.12	556.95	557.28	557.68
	点間距離	0.0	9.0	10.0	12.0
測	点	SECT 0.0	9.0	19.0	31.0
		39.0	48.0	58.0	74.0
点		8.0	17.0	27.0	43.0
		51.4	60.4	70.4	86.0
間		14.0	23.0	33.0	49.0
		12.0	21.0	31.0	47.0
距		20.0	29.0	39.0	55.0
		16.0	25.0	35.0	51.0
離		4.4	5.3	6.2	7.8
		0.0	10.6	20.6	36.2
測		7.0	17.0	27.0	43.0
		11.0	21.0	31.0	47.0
点		4.0	14.0	24.0	40.0
		15.0	25.0	35.0	51.0

横断面図 (A箇所)

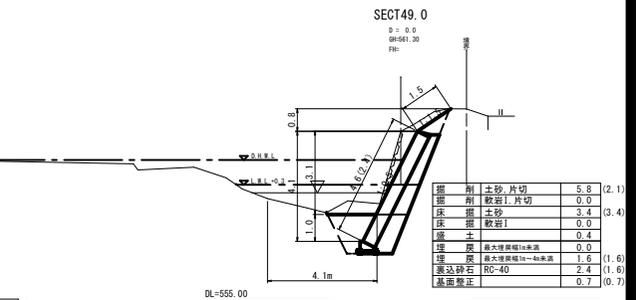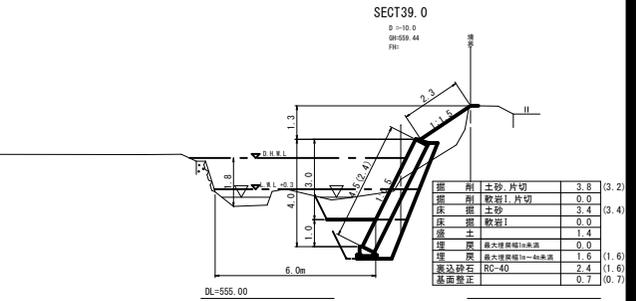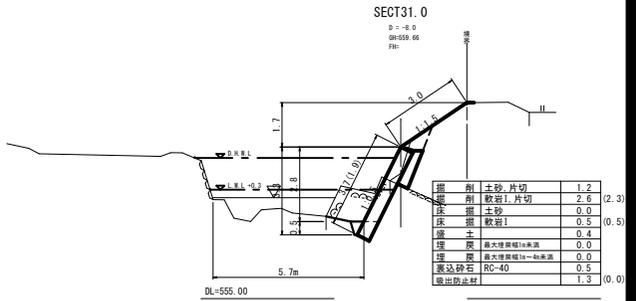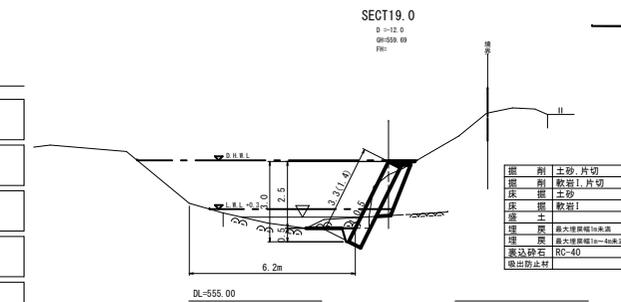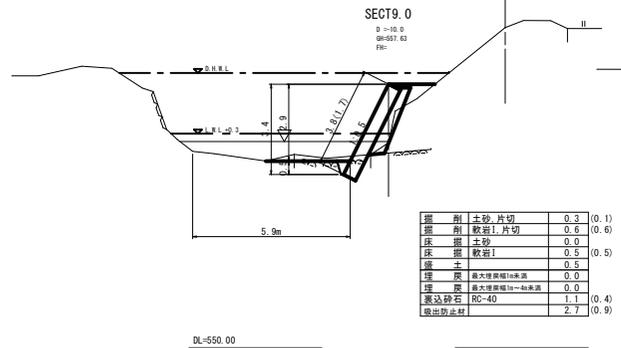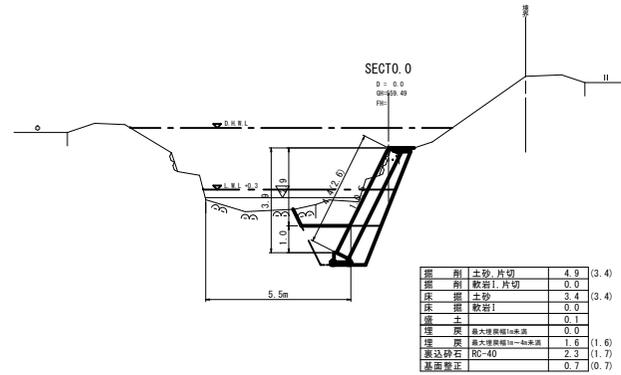

工事番号 第5536号

工事名	普通河川 熊谷川及支川 河川災害復旧工事		
図面名	設計図		
作成年月日	平成30年12月		
縮尺	図示	図面番号	1/7
工事箇所	庄原市東城町内堀(名越宅上)		
事業者名	庄原市		


横断面図

S=1:100

(B箇所)

SECT0.0

D = 0.0  
GM=561.26  
FH=

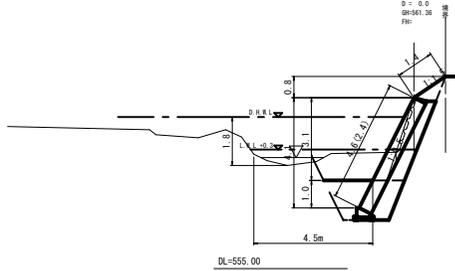


掘削	土砂片切	5.5	(3.5)
掘削	軟岩I片切	0.0	
床掘	土砂	3.5	(3.5)
床掘	軟岩I	0.0	
盛土		0.4	
埋戻	最大埋戻幅16m未満	0.0	
埋戻	最大埋戻幅16~46m未満	1.6	(1.6)
裏込砂石	RC-40	2.4	(1.7)
基礎整正		0.7	(0.7)

DL=555.00

(C箇所)

SECT14.0

D = -4.0  
GM=560.27  
FH=

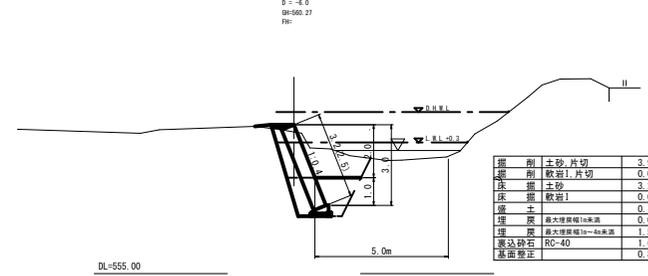


掘削	土砂片切	3.9	(3.4)
掘削	軟岩I片切	0.0	
床掘	土砂	3.2	(3.2)
床掘	軟岩I	0.0	
盛土		0.1	
埋戻	最大埋戻幅16m未満	0.0	
埋戻	最大埋戻幅16~46m未満	1.5	(1.5)
裏込砂石	RC-40	1.6	(1.4)
基礎整正		0.8	(0.8)

DL=555.00

SECT4.8

D = -7.2  
GM=559.69  
FH=

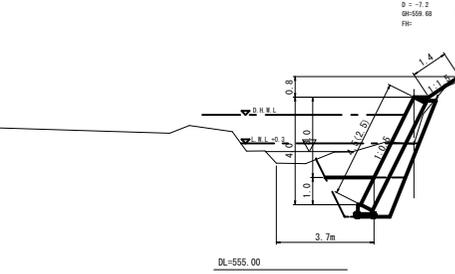


掘削	土砂片切	4.1	(3.8)
掘削	軟岩I片切	0.0	
床掘	土砂	3.4	(3.4)
床掘	軟岩I	0.0	
盛土		0.2	
埋戻	最大埋戻幅16m未満	0.0	
埋戻	最大埋戻幅16~46m未満	1.6	(1.6)
裏込砂石	RC-40	2.4	(1.7)
基礎整正		0.7	(0.7)

DL=555.00

SECT0.0

D = 0.0  
GM=560.10  
FH=

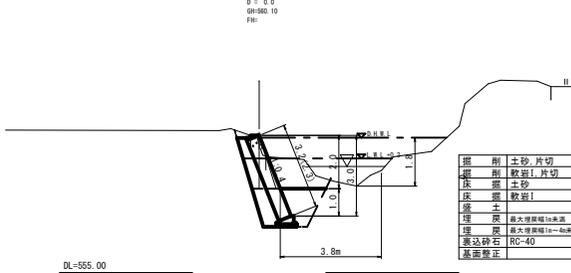


掘削	土砂片切	3.7	(2.9)
掘削	軟岩I片切	0.0	
床掘	土砂	3.1	(3.1)
床掘	軟岩I	0.0	
盛土		0.1	
埋戻	最大埋戻幅16m未満	0.0	
埋戻	最大埋戻幅16~46m未満	1.5	(1.5)
裏込砂石	RC-40	1.6	(1.3)
基礎整正		0.8	(0.8)

DL=555.00

SECT20.0

D = -5.5  
GM=560.16  
FH=

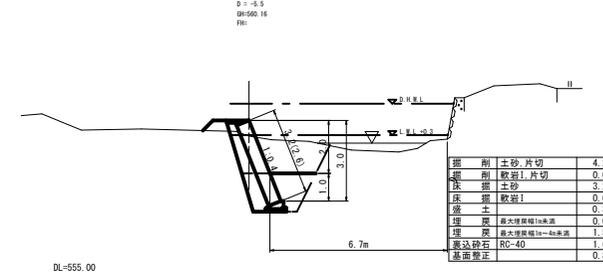


掘削	土砂片切	4.2	(4.1)
掘削	軟岩I片切	0.0	
床掘	土砂	3.2	(3.2)
床掘	軟岩I	0.0	
盛土		0.3	
埋戻	最大埋戻幅16m未満	0.0	
埋戻	最大埋戻幅16~46m未満	1.5	(1.5)
裏込砂石	RC-40	1.6	(1.5)
基礎整正		0.8	(0.8)

DL=555.00

SECT12.0

D = -4.0  
GM=560.81  
FH=

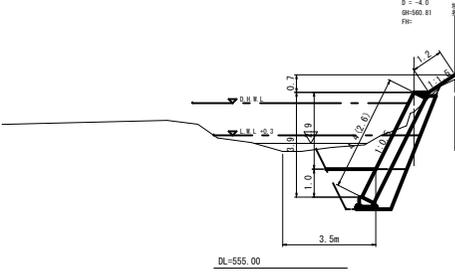


掘削	土砂片切	4.6	(3.6)
掘削	軟岩I片切	0.0	
床掘	土砂	3.5	(3.5)
床掘	軟岩I	0.0	
盛土		0.2	
埋戻	最大埋戻幅16m未満	0.0	
埋戻	最大埋戻幅16~46m未満	1.7	(1.7)
裏込砂石	RC-40	2.3	(1.7)
基礎整正		0.7	(0.7)

DL=555.00

SECT3.0

D = -3.0  
GM=559.52  
FH=

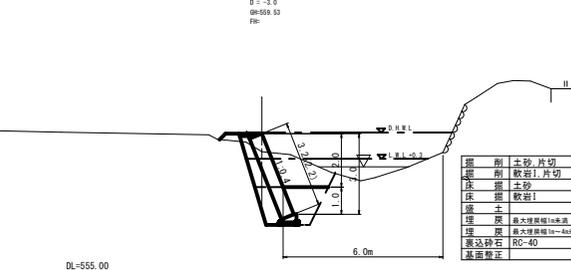


掘削	土砂片切	3.5	(2.9)
掘削	軟岩I片切	0.0	
床掘	土砂	3.1	(3.1)
床掘	軟岩I	0.0	
盛土		0.2	
埋戻	最大埋戻幅16m未満	0.0	
埋戻	最大埋戻幅16~46m未満	1.5	(1.5)
裏込砂石	RC-40	1.6	(1.3)
基礎整正		0.8	(0.8)

DL=555.00

SECT25.5

D = 0.0  
GM=560.91  
FH=

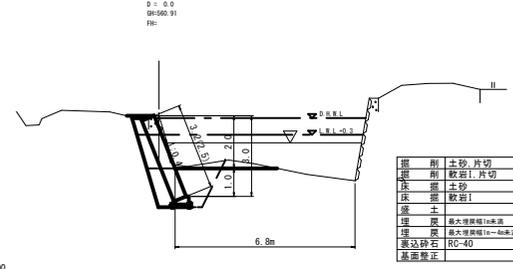


掘削	土砂片切	2.3	(1.6)
掘削	軟岩I片切	0.0	
床掘	土砂	3.2	(3.2)
床掘	軟岩I	0.0	
盛土		0.1	
埋戻	最大埋戻幅16m未満	0.0	
埋戻	最大埋戻幅16~46m未満	1.5	(1.5)
裏込砂石	RC-40	1.6	(1.4)
基礎整正		0.8	(0.8)

DL=555.00

SECT16.0

D = 0.0  
GM=561.60  
FH=

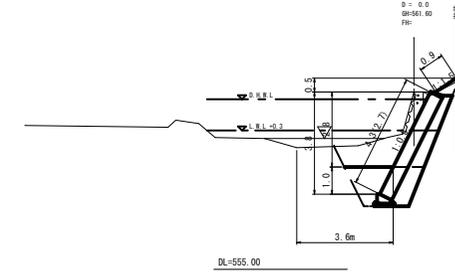


掘削	土砂片切	5.8	(3.7)
掘削	軟岩I片切	0.0	
床掘	土砂	3.4	(3.4)
床掘	軟岩I	0.0	
盛土		0.3	
埋戻	最大埋戻幅16m未満	0.0	
埋戻	最大埋戻幅16~46m未満	1.6	(1.6)
裏込砂石	RC-40	2.2	(1.7)
基礎整正		0.7	(0.7)

DL=555.00

SECT6.0

D = -8.0  
GM=560.00  
FH=

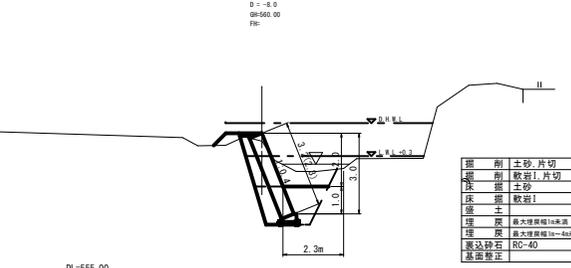

掘削	土砂片切	3.0	(2.4)
掘削	軟岩I片切	0.0	
床掘	土砂	3.1	(3.1)
床掘	軟岩I	0.0	
盛土		0.3	
埋戻	最大埋戻幅16m未満	0.0	
埋戻	最大埋戻幅16~46m未満	1.5	(1.5)
裏込砂石	RC-40	1.6	(1.3)
基礎整正		0.8	(0.8)

DL=555.00







工事番号 第5536号

工事名	普通河川 巖谷川及支川 河川災害復旧工事		
図面名	設計図		
作成年月日	平成30年12月		
縮尺	図示	図面番号	2/7
工事箇所	庄原市東城町内堀(名越宅上)		
事業者名	庄原市		

横断面図  
S=1:100

(D箇所)

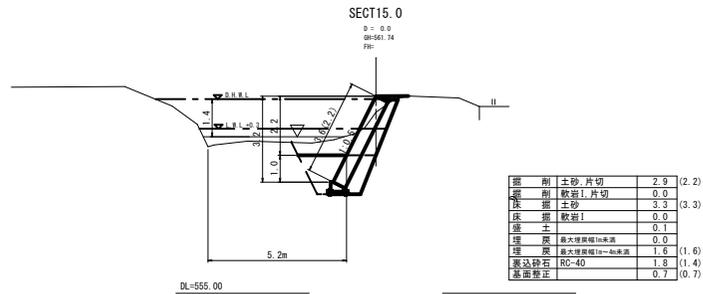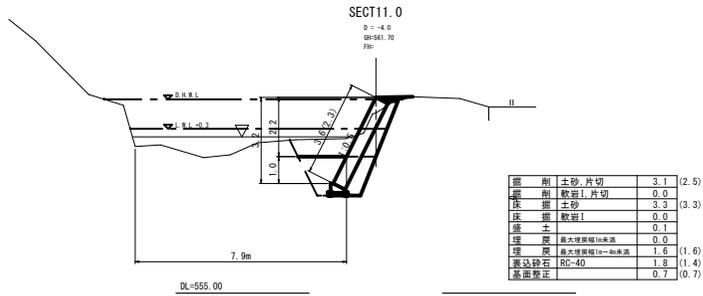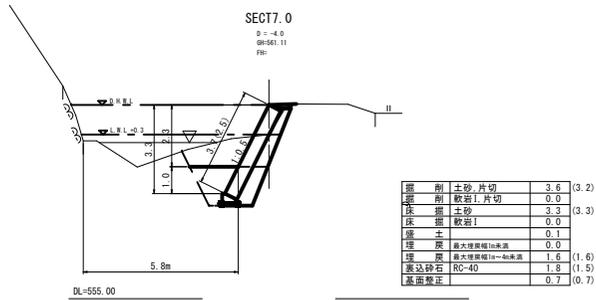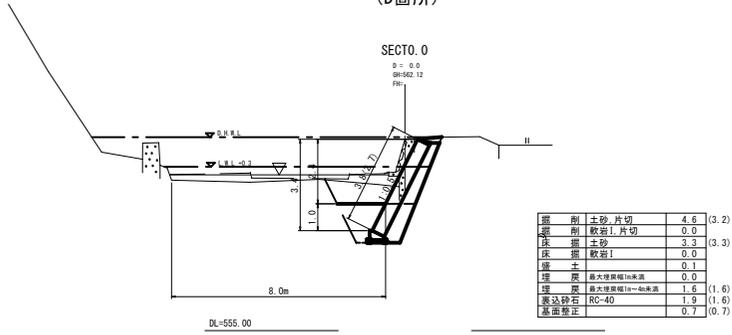


工事番号 第5536号

工事名	普通河川 巖谷川及支川 河川災害復旧工事		
図面名	設計図		
作成年月日	平成30年12月		
縮尺	図示	図面番号	3 / 7
工事箇所	庄原市東城町内蔵(名越宅上)		
事業者名	庄原市		


コンクリートブロック工展開図  
S=1/100

(A箇所)

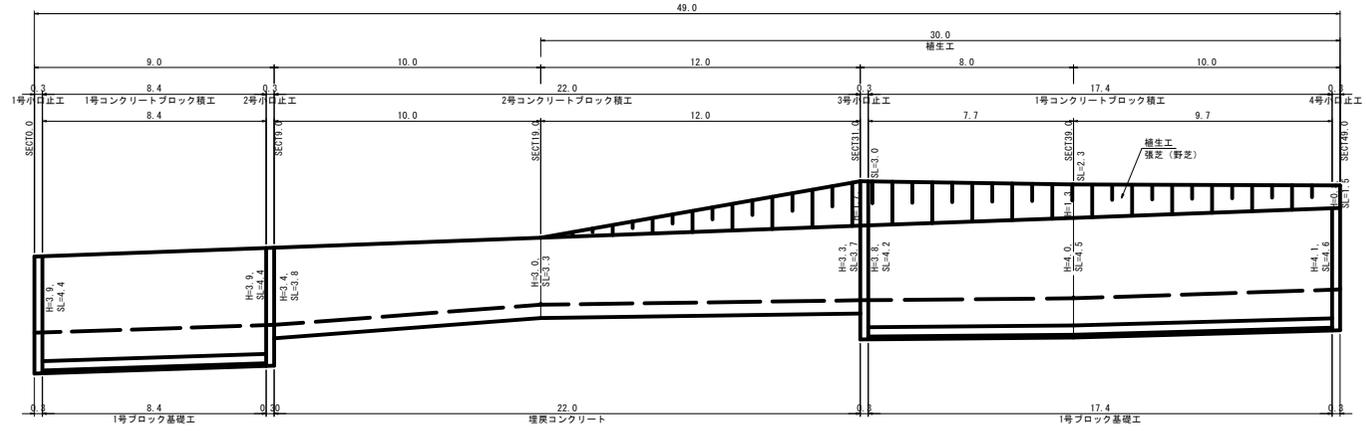


DL=555.00

(B箇所)

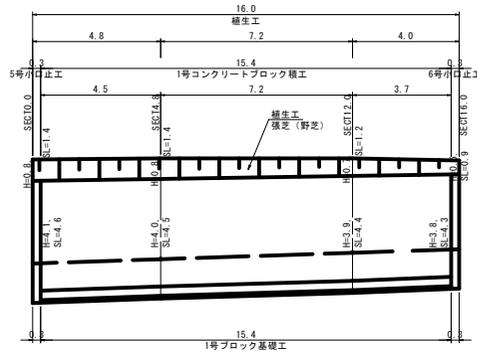


DL=555.00

(C箇所)

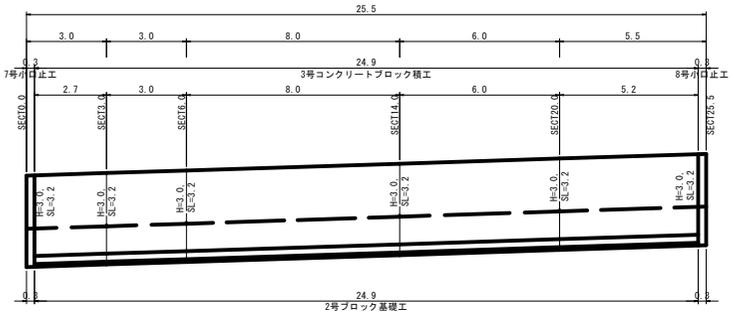

(D箇所)

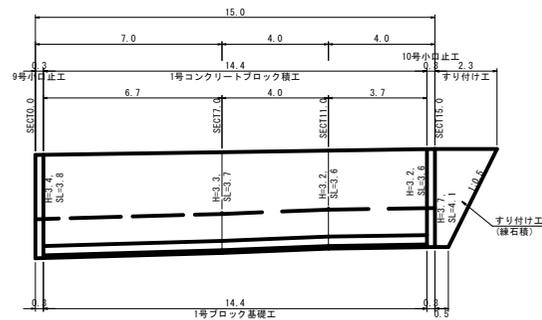

DL=555.00




工事番号 第5536号

工事名	普通河川 巖谷川及支川 河川災害復旧工事		
図面名	設計図		
作成年月日	平成30年12月		
縮尺	図示	図面番号	4 / 7
工事箇所	庄原市東城内蔵(名越宅上)		
事業者名	庄原市		


### 1号コンクリートブロック積工 (中空)

S=1:50

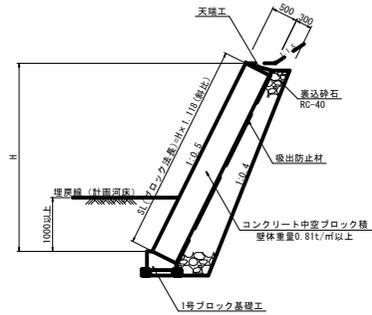


### 2号コンクリートブロック積工 (中空)

S=1:50

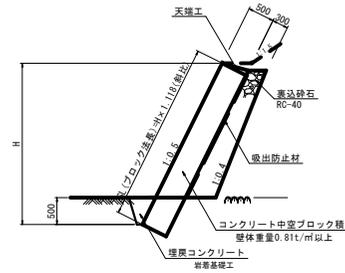


### 3号コンクリートブロック積工 (中空)

S=1:50

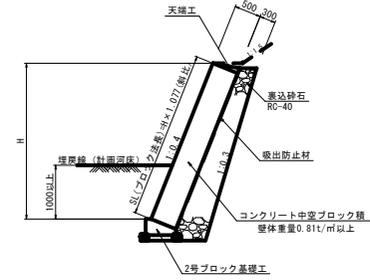

### 1号天端工


S=1:20

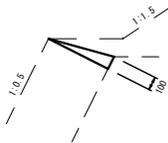

名称	規格	単位	数量
コンクリート	18 N/mm <sup>2</sup>	m <sup>3</sup>	0.250
型種	一般型種	m <sup>2</sup>	1.00

### 2号天端工


S=1:20

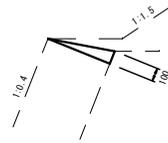

名称	規格	単位	数量
コンクリート	18 N/mm <sup>2</sup>	m <sup>3</sup>	0.250
型種	一般型種	m <sup>2</sup>	1.00

### 1号ブロック基礎工


S=1:20

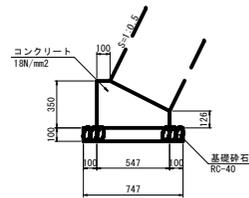

名称	規格	単位	数量
コンクリート	18 N/mm <sup>2</sup>	m <sup>3</sup>	1.414
型種	一般型種	m <sup>2</sup>	4.76
基礎砕石	RC-40, t=100m	m <sup>2</sup>	7.47

### 2号ブロック基礎工


S=1:20

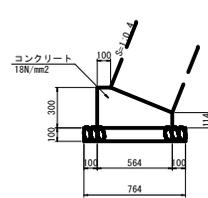

名称	規格	単位	数量
コンクリート	18 N/mm <sup>2</sup>	m <sup>3</sup>	1.260
型種	一般型種	m <sup>2</sup>	4.14
基礎砕石	RC-40, t=100m	m <sup>2</sup>	7.64

### 埋戻コンクリート

S=1:20

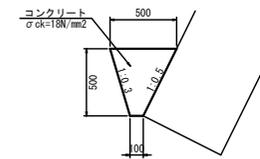

種別	規格	単位	数量
コンクリート	18 N/mm <sup>2</sup>	m <sup>3</sup>	1.50




工事番号 第5536号

工事名	普通河川 巖谷川及支川 河川災害復旧工事		
図面名	設計図		
作成年月日	平成30年12月		
縮尺	図示	図面番号	5/7
工事箇所	庄原市東城内堀(名越宅上)		
事業者名	庄原市		

1号小口止工詳細図


S=1:50

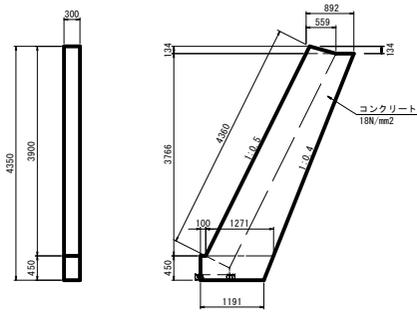

材料表		1箇所当り	
名称	規格	単位	数量
コンクリート	18 N/mm <sup>2</sup>	m <sup>3</sup>	1.406
型 種	一般型枠	m <sup>2</sup>	9.51
型 種	化粧型枠	m <sup>2</sup>	1.31

2号小口止工詳細図


S=1:50

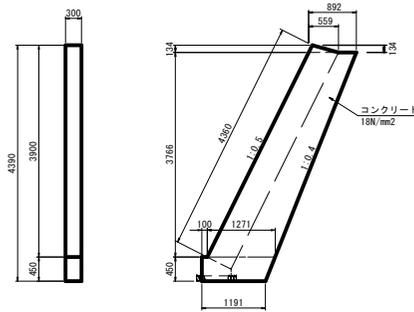

材料表		1箇所当り	
名称	規格	単位	数量
コンクリート	18 N/mm <sup>2</sup>	m <sup>3</sup>	1.406
型 種	一般型枠	m <sup>2</sup>	9.51
型 種	化粧型枠	m <sup>2</sup>	1.31

3号小口止工詳細図


S=1:50

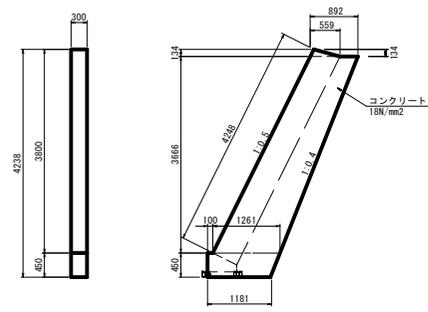

材料表		1箇所当り	
名称	規格	単位	数量
コンクリート	18 N/mm <sup>2</sup>	m <sup>3</sup>	1.367
型 種	一般型枠	m <sup>2</sup>	9.25
型 種	化粧型枠	m <sup>2</sup>	1.27

4号,5号小口止工詳細図


S=1:50

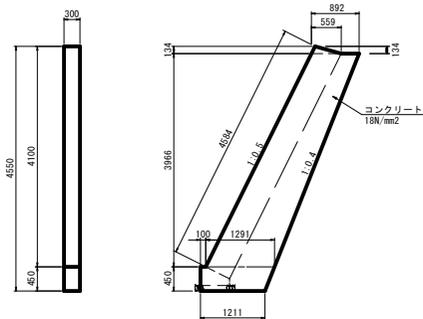

材料表		1箇所当り	
名称	規格	単位	数量
コンクリート	18 N/mm <sup>2</sup>	m <sup>3</sup>	1.486
型 種	一般型枠	m <sup>2</sup>	10.04
型 種	化粧型枠	m <sup>2</sup>	1.38

6号小口止工詳細図


S=1:50

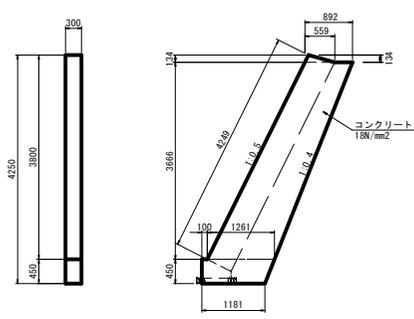

材料表		1箇所当り	
名称	規格	単位	数量
コンクリート	18 N/mm <sup>2</sup>	m <sup>3</sup>	1.367
型 種	一般型枠	m <sup>2</sup>	9.25
型 種	化粧型枠	m <sup>2</sup>	1.28

7号,8号小口止工詳細図

S=1:50

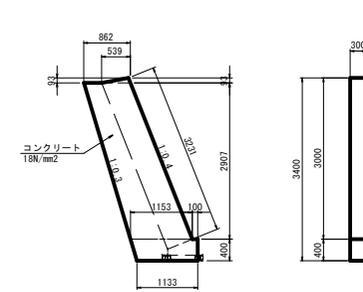

材料表		1箇所当り	
名称	規格	単位	数量
コンクリート	18 N/mm <sup>2</sup>	m <sup>3</sup>	1.029
型 種	一般型枠	m <sup>2</sup>	6.98
型 種	化粧型枠	m <sup>2</sup>	0.97




工事番号 第5536号

工事名	普通河川 巖谷川及支川 河川災害復旧工事		
図面名	設 計 図		
作成年月日	平成30年12月		
縮 尺	図 示	図面番号	6 / 7
工事箇所	庄原市東城町内堀 (名越宅上)		
事業者名	庄 原 市		

9号小口止工詳細図


S=1:50

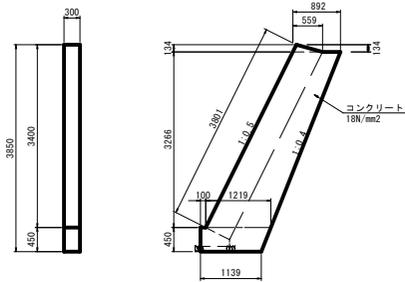

材料表		1箇所当り	
名称	規格	単位	数量
コンクリート	18 N/mm <sup>2</sup>	m <sup>3</sup>	1.211
型 種	一般型種	m <sup>2</sup>	8.21
型 種	化粧型種	m <sup>2</sup>	1.14

10号小口止工詳細図


S=1:50

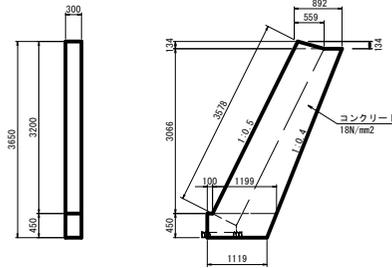

材料表		1箇所当り	
名称	規格	単位	数量
コンクリート	18 N/mm <sup>2</sup>	m <sup>3</sup>	1.136
型 種	一般型種	m <sup>2</sup>	7.71
型 種	化粧型種	m <sup>2</sup>	1.07


工事用道路(盛土タイプ)

S=1:50

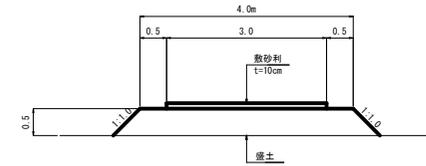


1号すり付け工詳細図

S=1:50

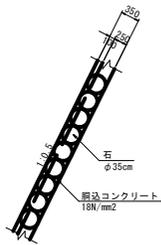

2号すり付け工詳細図


S=1:50

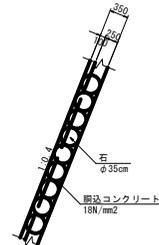

沈砂池(参考)


平面図

S=1:200

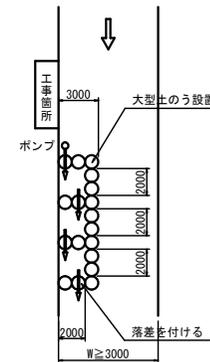

断面図


S=1:100

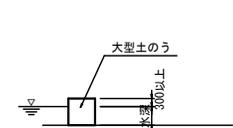

吸出防止材敷設図

S=1:50

平面図

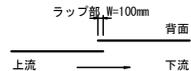

流水によるめくれを考慮して、上流側のシートを上(堤外側)にする。

断面図



重ねの上からの土砂流出及び表込砕石投入時の下シートめくれを配慮して、上側シートを下側シートの内側(堤内側)にする。



工事番号 第5536号

工事名	普通河川 巖谷川及支川 河川災害復旧工事
図面名	設計図
作成年月日	平成30年12月
縮尺	図示 図面番号 7/7
工事箇所	庄原市東城町内蔵(名越宅上)
事業者名	庄原市